

照明設備概要図 S=1:1000

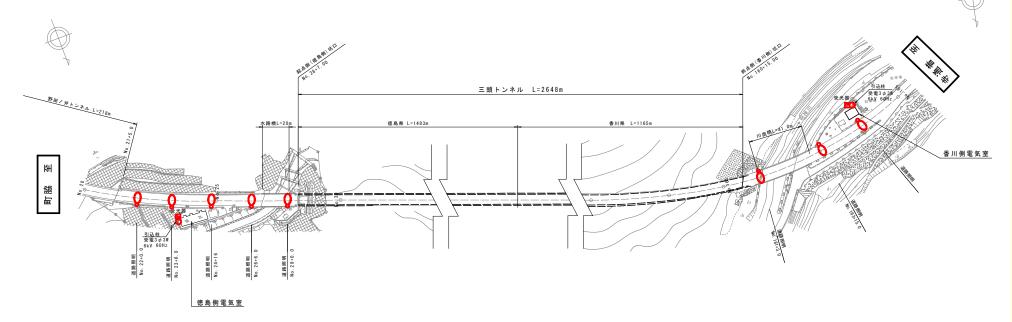

標準断面図 S=1:40

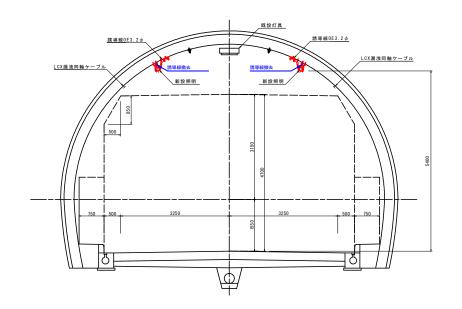


トンネル諸元							
		三頭トンネル					
延 長(m)		2,648.0m					
交通方式		2車対面交通					
車道幅員		6.5m					
設計速度(km)		50km/h(規制速度40km/h)					
計画交通量		1,907台/日					
歩 道		あり					
非常駐車帯		あり					
トンネル	路面	コンクリート舗装					
仕上	側壁	コンクリート(内装版なし)					
n I	天井	コンクリート					

凡例			
名 称	記号	器具形式・仕様	備考
坑外灯	0	(徳島側)LED8550?	更新(灯具、配線) 既設流用(基礎,支柱)
		(香川側) KCE050-2	更新(灯具、配線) 既投流用(基礎,支柱)
受光器		照度式	更新
引込柱	0	コンクリート柱	既設流用

実施設	計図面	【徳島側】					
工事名	R2馬土 国道438号 美・美馬	(三頭トンネル 狙ヶ内 トン:	レ) ネル照明施設工事				
路線名等	一般国道438号						
工事箇所	美馬市美馬町狙ヶ内(三頭トンネル)						
図面名	照明	月設備概要	更図				
縮尺	1:1000	図面番号	1 / 41				
会 社 名							
重	海 阜旦	直足尽道-	+ 憨倦部/羊匪)				



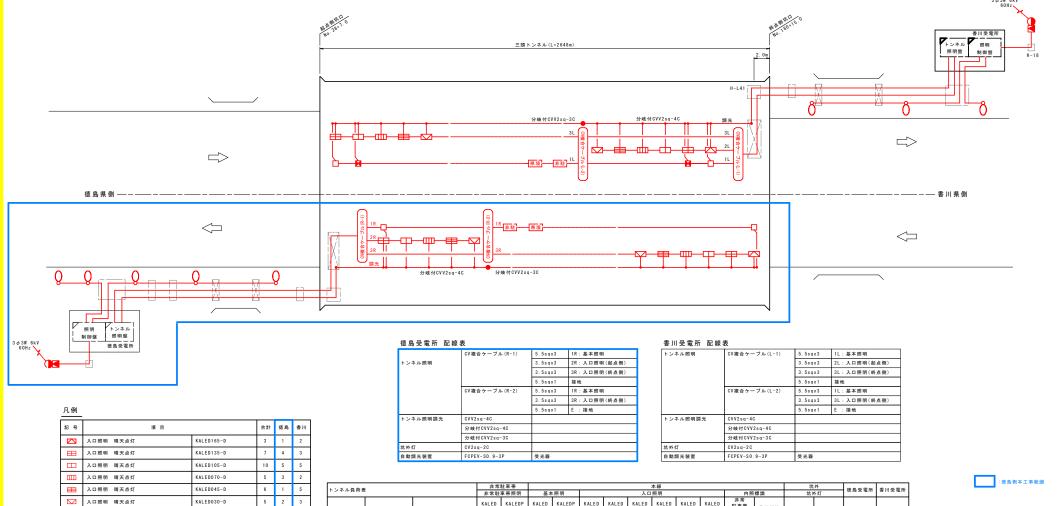

□ 基本照明 常時点灯

非駐 非常駐車帯標識

(徳島側) 坑外灯

県境 県境標識

引込柱

ブルボックス

ハンドホール

■ 基本照明 常時点灯(電池内蔵)

非常駐車帯照明 常時点灯(電池内蔵)

☑ 非常駐車帯照明 常時点灯

(香川側) 坑外灯

トンネル照明盤改造

自動調光装置 受光部

照明制御盤改造

KALED030L-D

KALEDP030L-D

KALED030L

KALEDP030L

既設再使用

LED8550?(灯具更新)

支柱既設再使用 KCE050-2(灯具更新)

支柱既設再使用

自動調光装置更新

調光電圧回路切替

既設再使用

既設再使用

既設再使用

更新

80 46 34

9 3 6

2

5

2

12

2

トンネル負荷表						駐車帯						本線					坊	外	徳島受電所	美田高奈斯	
トンヤル駅刊の	•				非常駐	車帯照明	基本	照明			入口	照明			内照	標識	坑	小灯	16 46 × 16 71	音川文电が	
					KALED 030L	KALEDP 030L	KALED 030L-D	KALEDP 030L-D	KALED 165-D	KALED 135-D	KALED 105-D	KALED 070-D	KALED 045-D	KALED 030-D	非常 駐車帯 標識	県境標識	LED8550?	KCE050-2			
		定格	各電圧(V)		460	460	460	460	460	460	460	460	460	460	460	460	200	200	徳島回路	香川回路	
照明種別	点灯区分	負荷	容量(kV	A)	0.038	0.04	0.038	0.04	0.17	0.138	0.108	0.071	0.049	0.035	0.099	0.066	66 0.06 0.06		負荷容量 負荷容量 (kVA) (kVA)		
			凡例			×		×		Ш	П	m	=		非駐	非社 風格		(徳島側)	(香川側)		
		回路名称	L側	R (B)	الكا	<u> </u>	_	_	_						97.42	28.56	Õ	Ô			
基本照明	常時点灯	1L	59	-	6	2	34	12	-	-	-	-	-	-	4	1	-	-	-	2.542	
入口照明	晴天・曇天時	2L	10	-	-	-	-	-	2	- 1	3	-	3	- 1	-	-	-	-	-	0.984	
	点灯	3L	10	-	-	-	-	-	-	2	2	2	2	2	-	-	-	-	-	0.802	
接続道路照明	夜間点灯	4 L	-	-	-	-	-	-	-	-	-	-	-	-	-	-	-	3	-	0.180	
基本照明	常時点灯	1 R	-	53	3	1	46	-	-	-	-	-	-	-	2	1	-	-	2.166	-	
入口照明	晴天・曇天時	2 R	-	8	-	-	-	-	-	2	3	- 1	- 1	-1	-	-	-	-	0.755	-	
	点灯	3 R	-	8	-	-	-	-	- 1	2	2	2	-	1	-	-	-	-	0.839	-	
接続道路照明	夜間点灯	4R	-	-	-	-	-	-	-	-	-	-	-	-	-	-	5	-	0.300	-	
	合 計		79	69	9	3	80	12	3	7	10	5	6	5	6	2	5	3	4.060	4.508	


【徳島側】 《2馬土 国道438号(三頭トンネル) 美・美馬狙ヶ内 トンネル照明施設工事 路線名等 一般国道438号 工事箇所 美馬市美馬町狙ヶ内(三頭トンネル) 図面名 照明設備配線系統図 図面番号 2/41 会社名


事業者名 徳島県西部総合県民局県土整備部〈美馬〉

8.568

(起点側)入口照明緩和曲線図 S=1:400

設計速度	野外輝度	路面舗装	平均照度換算係数	車道幅員	保守率	内装板	照明率	灯具取付高さ	基本照明取付間隔	基本照明配列	基本照明光源	入口照明光源
V=50(km/h)	起点側:2400(cd/m2)	コンクリート(p=25%)	K=13(x/cd/m2)	W=6.5(m)	M=0.7	なし	基本照明 : U=0.641 入口照明 : U=0.653	H0=5.4(m)	S=29 (m)	千鳥配列	LED30	LED

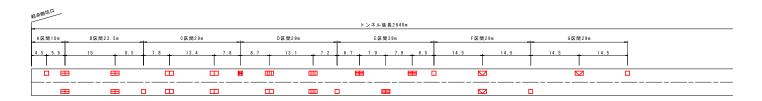

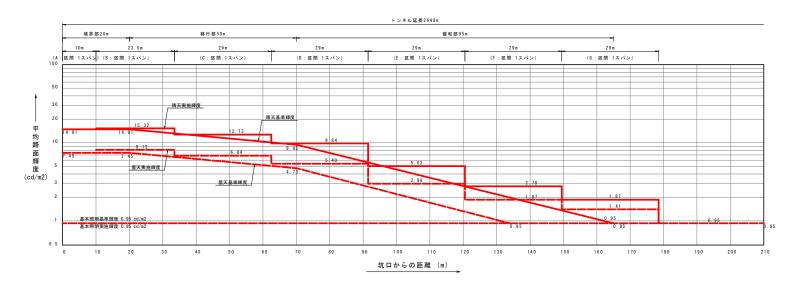


記号	項目		数 量		
ac 15	項目		L側	R 側	ž†
	入口照明 晴天・曇天点灯	KALED165-D	2	1	3
⊞	入口照明 晴天・曇天点灯	KALED135-D	3	4	7
Ш	入口照明 晴天・曇天点灯	KALED105-D	5	5	10
ш	入口照明 晴天・曇天点灯	KALED070-D	2	3	5
▦	入口照明 晴天・曇天点灯	KALED045-D	5	1	6
	入口照明 晴天・曇天点灯	KALED030-D	3	2	5
	基本照明 常時点灯	KALED030L-D	34	46	80
×	基本照明 常時点灯(電池内蔵)	KALEDP030L-D	12	-	12
Z	非常駐車帯照明 常時点灯	KALED030L	6	3	9
	非常駐車帯照明 常時点灯(電池内蔵)	KALEDP030L	2	1	3


注記)凡例数量はトンネル全体での数量を示す。

実施設	計図面		【徳島側】				
工事名	R2馬土 国道438号 美·美馬	(三頭トンネル 狙ヶ内 トン:	レ) ネル照明施設工事				
路線名等	一般国道438号						
工事箇所	美馬市美馬町狙ヶ内(三頭トンネル)						
図面名	(起点側)入	口照明緩	和曲線図				
縮尺	1:400	図面番号	3 / 41				
会社名							
事業者名	徳島県西部総合	県民局県:	上整備部〈美馬〉				

(終点側)入口照明緩和曲線図 S=1:400

設計速度	野外輝度	路面舗装	平均照度換算係数	車道幅員	保守率	内装板	照明率	灯具取付高さ	基本照明取付間隔	基本照明配列	基本照明光源	入口照明光源
V=50 (km/h)	終点側:2700(cd/m2)	コンクリート(p=25%)	K=13(x/cd/m2)	W=6.5(m)	M=0.7	なし	基本照明 : U=0.641 入口照明 : U=0.653	H0=5.4(m)	S=29 (m)	千鳥配列	LED30	LED

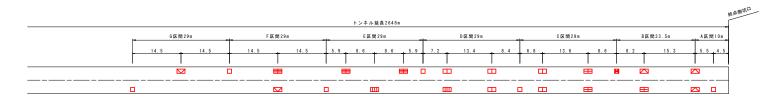

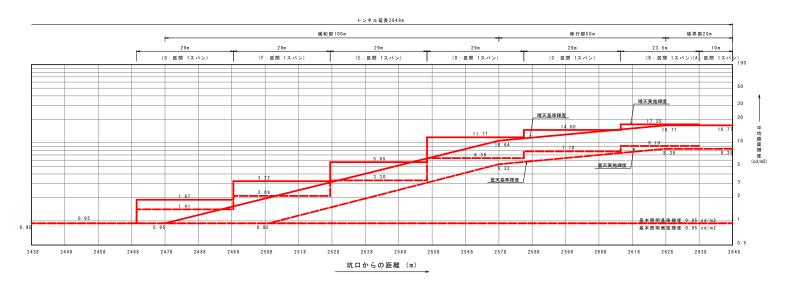



記号	項目		数 量	数 量					
8C 75	4 1		L(B)	R 側	21				
	入口照明 晴天・景天点灯	KALED165-D	2	1	3				
=	入口照明 晴天・曇天点灯	KALED 135-D	3	4	7				
Ш	入口照明 晴天・曇天点灯	KALED 105-D	5	5	10				
ш	入口照明 晴天·曇天点灯	KALED 0 7 0 - D	2	3	5				
Ħ	入口照明 晴天・曇天点灯	KALED 045-D	5	1	6				
	入口照明 晴天・曇天点灯	KALED 030-D	3	2	5				
	基本照明 常時点灯	KALED 030L-D	34	46	80				
H	基本照明 常時点灯(電池内蔵)	KALEDP030L-D	12	-	12				
Z	非常駐車帯照明 常時点灯	KALED030L	6	3	9				
H	非常駐車帯照明 常時点灯(電池内蔵)	KALEDP030L	2	1	3				

実施設	計図面		【徳島側】					
工事名	R2馬土 国道438号 美・美馬	(三頭トンネル 狙ヶ内 トン	ル) ネル照明施設工事					
路線名等	一般国道438号							
工事箇所	美馬市美馬町狙ヶ内(三頭トンネル)							
図面名	(終点側)入	口照明緩	和曲線図					
縮尺	1:400	図面番号	4 / 41					
会 社 名								
事業者名	徳島県西部総合	県民局県:	土整備部〈美馬〉					

照明配置配線図(1) _{S=1:300}

(トンネル延長:L=2648.0m)

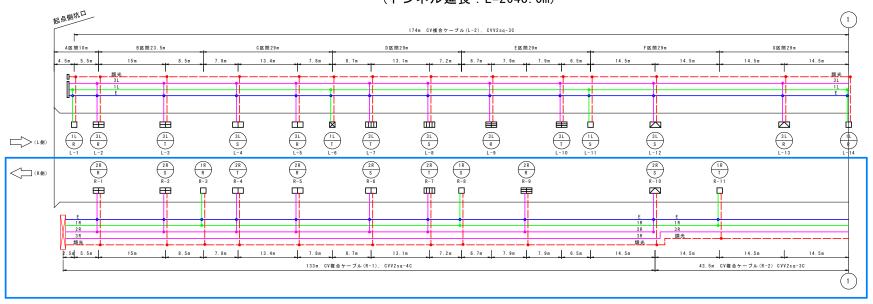

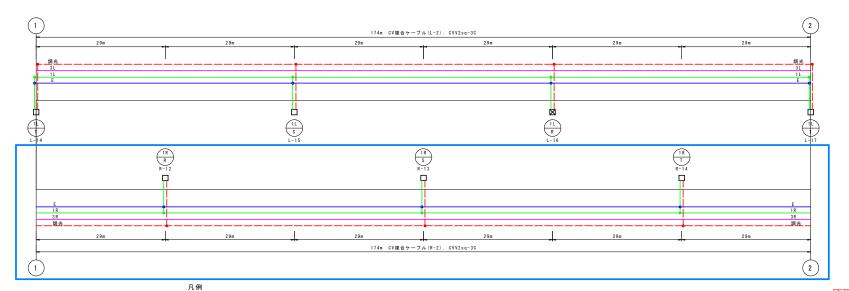






お号	項目		備考	記号	項目	備考	
	入口照明 晴天点灯	KALED165-D			基本照明 常時点灯	KALED030L-D	
\blacksquare	入口照明 晴天点灯	KALED135-D		⊠	基本照明 常時点灯(電池内蔵)	KALEDP030L-D	
Ш	入口照明 晴天点灯	KALED105-D			非常駐車帯照明 常時点灯	KALED030L	
	入口照明 晴天点灯	KALED070-D			非常駐車帯照明 常時点灯(電池内蔵)	KALEDP030L	
▦	入口照明 晴天点灯	KALED045-D		非駐	非常駐車帯標識	-	既設再使用
	入口照明 晴天点灯	KALED030-D		県境	県境標識	_	既設再使用

実施記			【徳島側】							
工事名	R2馬土 国道43 美・	38号(三頭トンネ) 美馬狙ヶ内 トン	ル) ネル照明施設工事							
路線名等	Ŧ	一般国道438号								
工事箇別	美馬市美馬	美馬市美馬町狙ヶ内(三頭トンネル)								
図面名	路 照	明配置配線	図 (1)							
縮万	1:300	図面番号	5 / 41							
会社名	š									
事業者名	6島県西部	総合県民局県:	土整備部〈美馬〉							


照明配置配線図(2) s=1:300 (トンネル延長: L=2648.0m)

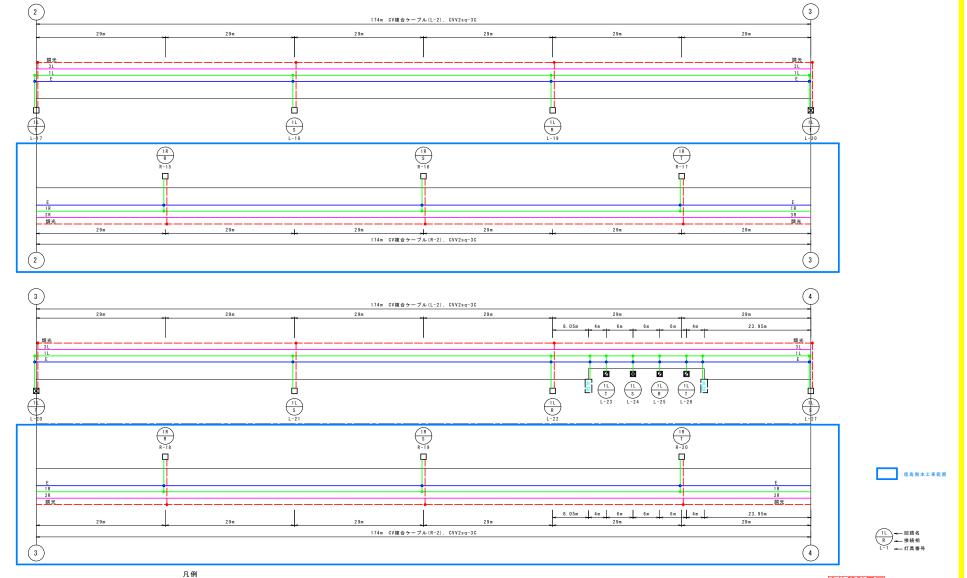


	•						
記号	項目		備考	記号	項 目		備考
	入口照明 晴天点灯	KALED165-D			基本照明 常時点灯	KALED030L-D	
\blacksquare	入口照明 晴天点灯	KALED135-D		⊠	基本照明 常時点灯(電池内蔵)	KALEDP030L-D	
Ш	入口照明 晴天点灯	KALED105-D			非常駐車帯照明 常時点灯	KALED030L	
Ш	入口照明 晴天点灯	KALED070-D			非常駐車帯照明 常時点灯(電池内蔵)	KALEDP030L	
▦	入口照明 晴天点灯	KALED045-D		非駐	非常駐車帯標識	-	既設再使用
	入口照明 晴天点灯	KALEDO3O-D		風情	県境標識	_	野鈴亜使用

実施設	【徳島側】					
工事名	R2馬土 国道438号 美・美馬	(三頭トンネル 狙ヶ内 トン:	レ) ネル照明施設工事			
路線名等	一般国道438号					
工事箇所	美馬市美馬町	美馬市美馬町狙ヶ内(三頭トンネル)				
図面名	照明	配置配線[図(2)			
縮尺	1:300	図面番号	6 / 41			
会社名						
重業去 名	结阜但而郭紛会	- 直足吊道	+ 憨備部/羊匪			

照明配置配線図(3) s=1:300 (トンネル延長: L=2648.0m)

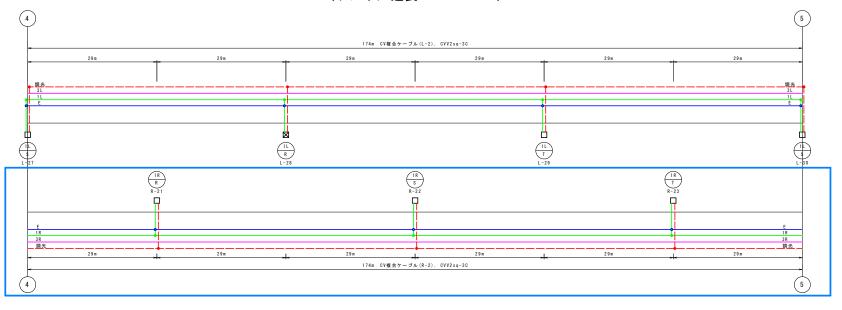

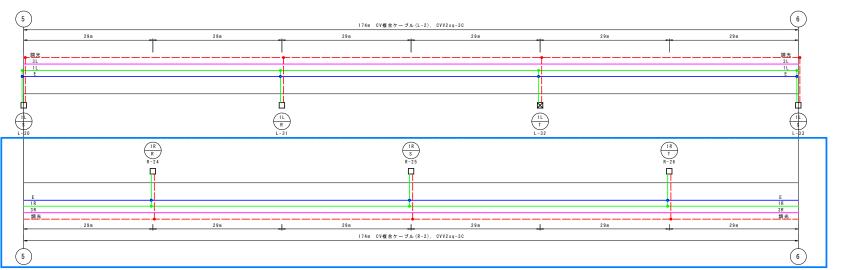


	:德島側本工事範囲




凡例							
記号	項目		備考	記号	項目		備考
	入口照明 晴天点灯	KALED165-D			基本照明 常時点灯	KALED030L-D	
\blacksquare	入口照明 晴天点灯	KALED135-D		⊠	基本照明 常時点灯(電池内蔵)	KALEDP030L-D	
П	入口照明 晴天点灯	KALED105-D			非常駐車帯照明 常時点灯	KALED030L	
	入口照明 晴天点灯	KALED070-D			非常駐車帯照明 常時点灯(電池内蔵)	KALEDP030L	
▦	入口照明 晴天点灯	KALED045-D		非駐	非常駐車帯標識	-	既設再使用
	入口照明 晴天点灯	KALED030-D		県境	県 境 標 識	-	既設再使用

実施設	計図面		【徳島側】				
工事名	R2馬土 国道438 美・美	号(三頭トンネ) 馬狙ヶ内 トン	_{レ)} ネル照明施設工事				
路線名等	一般国道438号						
工事箇所	美馬市美馬町狙ヶ内(三頭トンネル)						
図面名	照明	月配置配線	図(3)				
縮尺	1:300	図面番号	7 / 41				
会 社 名							
事業者名	徳島県西部約	合県民局県:	上整備部〈美馬〉				

照明配置配線図(4) S=1:300 (トンネル延長: L=2648.0m)

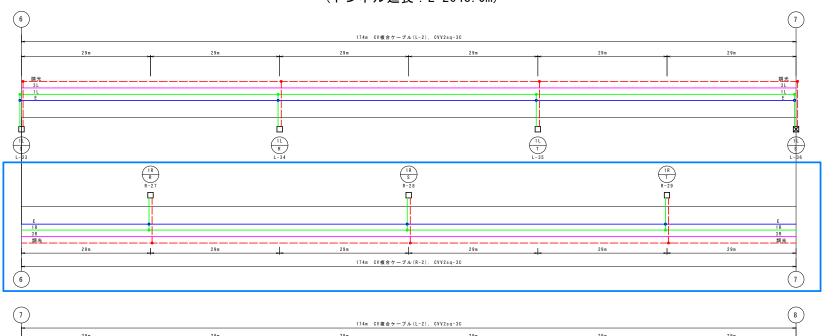

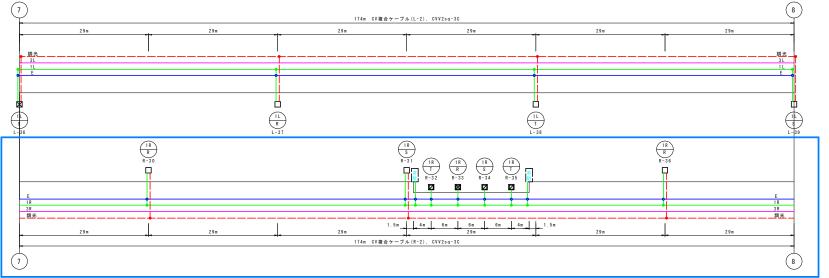

	:徳島側本工事範囲
_	




記号	項目		備考	記号	項目		備考
	入口照明 晴天点灯	KALED165-D			基本照明 常時点灯	KALED030L-D	
\blacksquare	入口照明 晴天点灯	KALED135-D		⊠	基本照明 常時点灯(電池内蔵)	KALEDP030L-D	
Ш	入口照明 晴天点灯	KALED105-D			非常駐車帯照明 常時点灯	KALED030L	
	入口照明 晴天点灯	KALED070-D			非常駐車帯照明 常時点灯(電池内蔵)	KALEDP030L	
⊞	入口照明 晴天点灯	KALED045-D		非駐	非常駐車帯標識	_	既設再使用
	入口照明 晴天点灯	KALED030-D		県境	県境標識	_	既設再使用

凡例

	計図面		【徳島側】			
工事名	R2馬土 国道438号 (三頭トンネル) 美・美馬狙ヶ内 トンネル照明施設工事					
路線名等	一般国道438号					
工事箇所	美馬市美馬町狙ヶ内(三頭トンネル					
図面名	照明	配置配線	図 (4)			
縮尺	1:300	図面番号	8 / 41			
会 社 名						
事業者名	徳島県西部総合	県民局県:	上整備部〈美馬〉			


照明配置配線図(5) s=1:300 (トンネル延長: L=2648.0m)

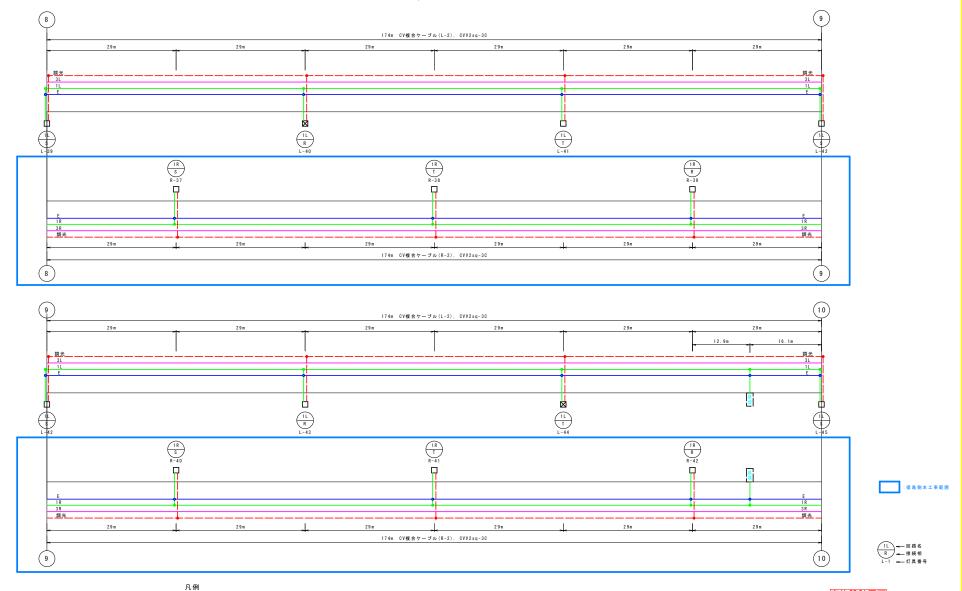

記号	項目		備考	記号	項目		備考
	入口照明 晴天点灯	KALED165-D			基本照明 常時点灯	KALED030L-D	
\blacksquare	入口照明 晴天点灯	KALED135-D		×	基本照明 常時点灯(電池内蔵)	KALEDP030L-D	
	入口照明 晴天点灯	KALED105-D			非常駐車帯照明 常時点灯	KALED030L	
ш	入口照明 晴天点灯	KALED070-D			非常駐車帯照明 常時点灯(電池内蔵)	KALEDP030L	
\blacksquare	入口照明 晴天点灯	KALED045-D		非駐	非常駐車帯標識	_	既設再使用
	入口照明 晴天点灯	KALED030-D		県境	果境標識	-	既設再使用

実施	设	計図面		【徳島側】			
工事名	8	R2馬土 国道438号 美・美馬	(三頭トンネル 狙ヶ内 トン:	レ) ネル照明施設工事			
路線名等	帯	一般国道438号					
工事箇月	听	美馬市美馬町	狙ヶ内(三	頭トンネル)			
図面名	名	照明	配置配線[図(5)			
縮	₹	1:300	図面番号	9 / 41			
会社名	名						
重業去	g	徳島県西部総合	一世出日	+ 整備部〈美毘)			


照明配置配線図(6) s=1:300 (トンネル延長: L=2648.0m)

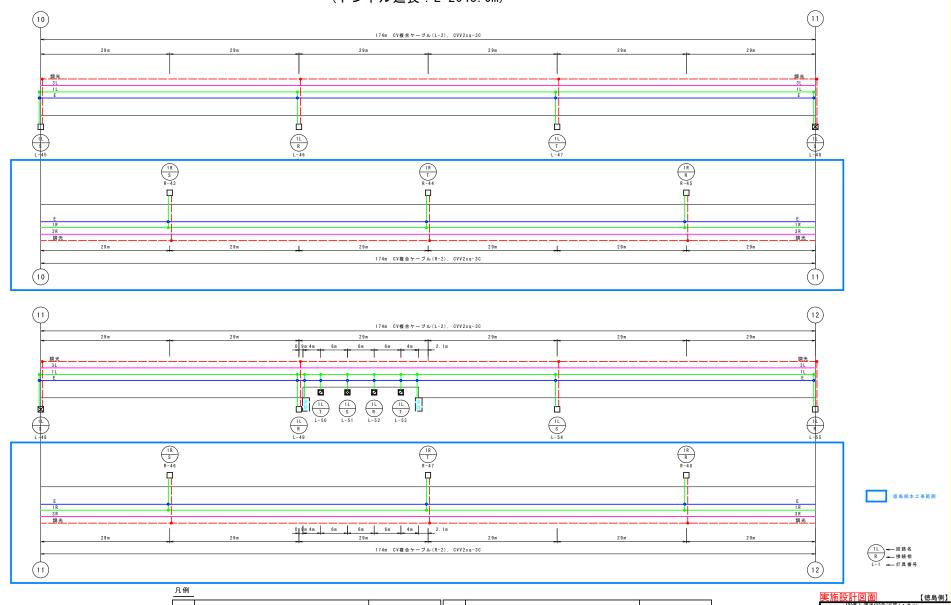


=							
記号	項目		備考	記号	項目		備考
	入口照明 晴天点灯	KALED165-D			基本照明 常時点灯	KALED030L-D	
\blacksquare	入口照明 晴天点灯	KALED135-D		⊠	基本照明 常時点灯(電池内蔵)	KALEDP030L-D	
Ш	入口照明 晴天点灯	KALED105-D			非常駐車帯照明 常時点灯	KALED030L	
Ш	入口照明 晴天点灯	KALED070-D			非常駐車帯照明 常時点灯(電池内蔵)	KALEDP030L	
▦	入口照明 晴天点灯	KALED045-D		非駐	非常駐車帯標識	-	既設再使用
	入口照明 晴天点灯	KALED030-D		県境	県 境標 識	-	既設再使用

実施記	设計図面		【徳島側】				
工事名	3 R2馬土 国道4	38号(三頭トンネ) 美馬狙ヶ内 トン	ル) ネル照明施設工事				
路線名等		一般国道438号					
工事箇所	美馬市美!	美馬市美馬町狙ヶ内(三頭トンネル)					
図面名	5 照	明配置配線	図(6)				
縮	1:300	図面番号	10 / 41				
会社名	3						
事業者名	3 徳島県西部	総合県民局県:	土整備部〈美馬〉				

照明配置配線図(7) s=1:300 (トンネル延長: L=2648.0m)

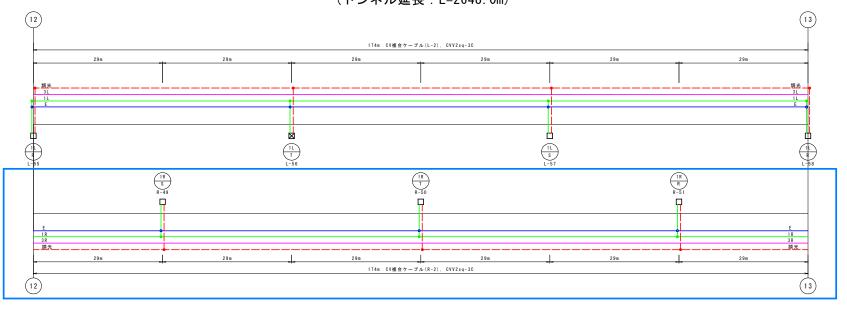

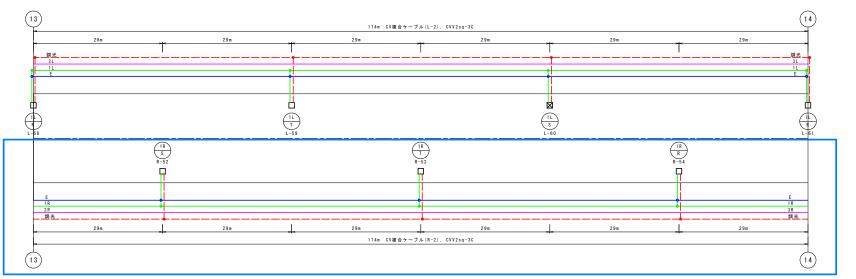

	: 徳島側本工事範囲
	. 10 to 10 to 10 to 10 to 10




	ハ	, 1	<i>9</i> IJ		
•		_		_	

記号	項目		備考	記号	項目		備考
	入口照明 晴天点灯	KALED165-D			基本照明 常時点灯	KALED030L-D	
${\mathbb H}$	入口照明 晴天点灯	KALED135-D		⋈	基本照明 常時点灯(電池内蔵)	KALEDP030L-D	
В	入口照明 晴天点灯	KALED105-D		Ø	非常駐車帯照明 常時点灯	KALED030L	
В	入口照明 晴天点灯	KALED070-D		M	非常駐車帯照明 常時点灯(電池内蔵)	KALEDP030L	
\blacksquare	入口照明 晴天点灯	KALED045-D		非駐	非常駐車帯標識	-	既設再使用
	入口照明 晴天点灯	KALED030-D		県境	県境標識	-	既設再使用

実施設	『施設計図面 【徳島側】					
工事名	R2馬土 国道438号 美·美馬	2馬土 国道438号 (三頭トンネル) 美・美馬狙ヶ内 トンネル照明施設工事				
路線名等		一般国道438号				
工事箇所	美馬市美馬町	美馬市美馬町狙ヶ内(三頭トンネル)				
図面名	照明	配置配線	図 (7)			
縮尺	1:300	図面番号	11 / 41			
会社名						
事業者名	徳島県西部総合	県民局県:	土整備部〈美馬〉			

照明配置配線図(8) S=1:300 (トンネル延長: L=2648.0m)

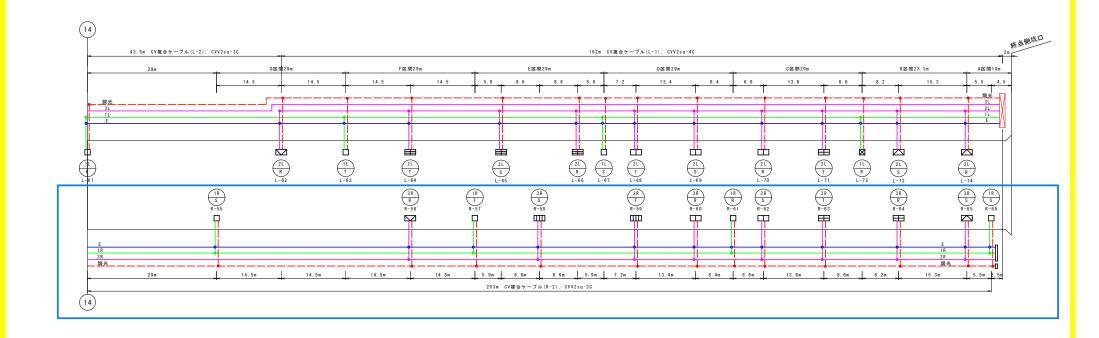







	r	ι	1	7	IJ
_					

記号	項目		備考	記号	項目		備考
	入口照明 晴天点灯	KALED165-D			基本照明 常時点灯	KALED030L-D	
\blacksquare	入口照明 晴天点灯	KALED135-D		⊠	基本照明 常時点灯(電池内蔵)	KALEDP030L-D	
П	入口照明 晴天点灯	KALED 105-D			非常駐車帯照明 常時点灯	KALED030L	
Ш	入口照明 晴天点灯	KALED070-D			非常駐車帯照明 常時点灯(電池内蔵)	KALEDP030L	
\blacksquare	入口照明 晴天点灯	KALED 0 45 - D		非駐	非常駐車帯標識	-	既設再使用
	入口照明 晴天点灯	KALED030-D		県境	県境標識	-	既設再使用

実施設	計図面		【徳島側】
工事名	R2馬土 国道438号 美・美馬	(三頭トンネル 狙ヶ内 トン	ル) ネル照明施設工事
路線名等	-4	设国道43	8号
工事箇所	美馬市美馬町	狙ヶ内(ヨ	三頭トンネル)
図面名	照明	配置配線	図 (8)
縮尺	1:300	図面番号	12 / 41
会 社 名			
事業者名	徳島県西部総合	3県民局県:	土整備部〈美馬〉

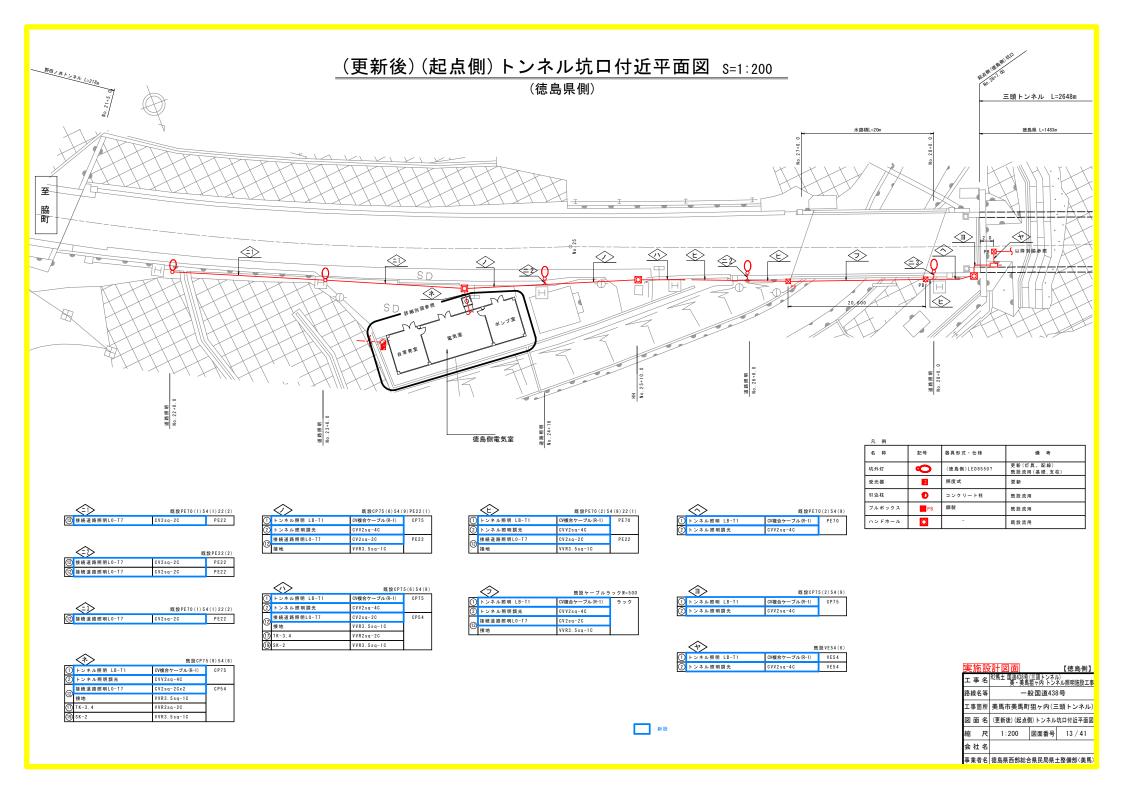

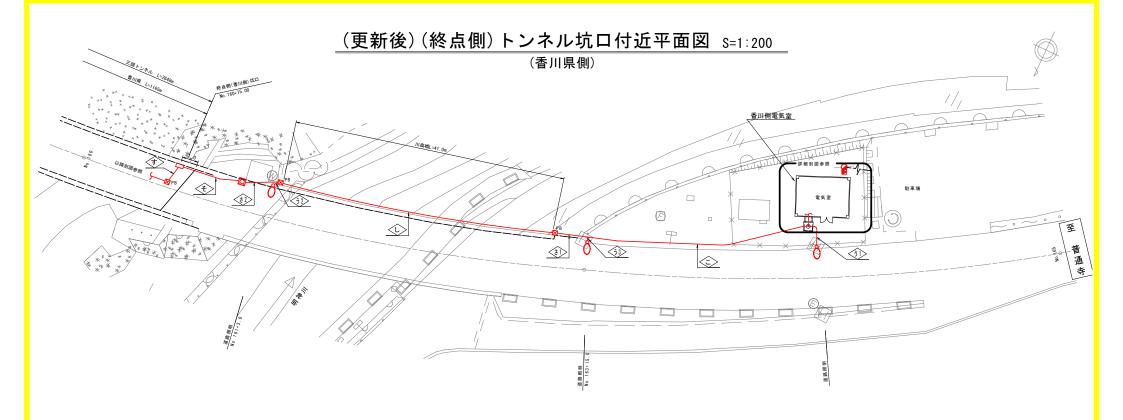

	(1)	既	設PE42(1)
	接続道路照明L0-K7	CV2sq-2C	PE 4 2
(13)	接続道路照明L0-K7	C V 2 s q - 2 C	
	接地	VVR3.5sq-1C	

	<32>	1	既設PE22(1)
	接続道路照明L0-K7	CV2sq-2C	PE22
P	接地	VVR3.5sq-1C	

	<33>		既設PE22(2)
	接続道路照明L0-K7	CV2sq-2C	PE 2 2
100	接地	VVR3.5sq-1C	
(3)	接続道路照明L0-K7	CV2sq-2C	PE22
9	接地	VVR3.5sq-1C	

	<€>	既設PE70(2)5	4 (8) 22 (1)
3	トンネル照明	CV複合ケーブル(L-1)	PE70
4	トンネル照明調光	CVV2sq-4C	
(3)	接続道路照明L0-K7	C V 2 s q - 2 C	PE22
0	接地	VVR3.5sq-1C	

	⟨₺ >	既設PE7	0(2)54(8)
3	トンネル照明	CV複合ケーブル(L-1)	PE70
4	トンネル照明調光	C V V 2 s q - 4 C	
ദ്ര	接続道路照明L0-K7	C V 2 s q - 2 C	PE54
₩ —	接地	VVR3.5sq-10	

	♦	既設ケーブルラ	ック〒=500
3	トンネル照明	CV複合ケーブル(L-1)	ラック
4	トンネル照明調光	C V V 2 s q - 4 C	
<u></u>	接続道路照明L0-K7	C V 2 s q - 2 C	
(3)	接地	VVR3.5sq-10	

③ トンネル照明 CV複合ケーブル(L-	
	1) PE70
4 トンネル照明調光 CVV2sq-4C	

⟨† ⟩	既	既設VE54(6)		
③ トンネル照明	CV複合ケーブル(L-1)	V E 5 4		
4 トンネル照明調光	CVV2sq-4C	V E 5 4		


₹	既設CP75(4)54(6)		
③ トンネル照明	CV複合ケーブル(L-1)	CP75	
4 トンネル照明調光	CVV2sq-4C		

凡例			
名 称	記号	器具形式・仕様	備考
坑外灯	Q	(徳島側)LED8550?	更新(灯具、配線) 既設流用(基礎,支柱)
受光器	₽	照度式	更新
引込柱	•	コンクリート柱	既設流用
ブルボックス	⊠ PB	鋼製	既設流用
ハンドホール		=	既設流用

実施設計図面 (徳島側)
工事名 R2馬工園基総発(三新トンネル)
国連総名等 一般国道438号
工事箇所 美馬市美馬町狙ヶ内(三頭トンネル)
図面名 (更新後)(終点側)トンネル坑口付近平面図縮 尺 1:200 図面番号 14 / 41
会社名
事業者名 徳島県西部総合県民局県土整備部(美馬)


注記)全て別途工事とする。

(更新後)徳島受電所引出配線図 S=1:40

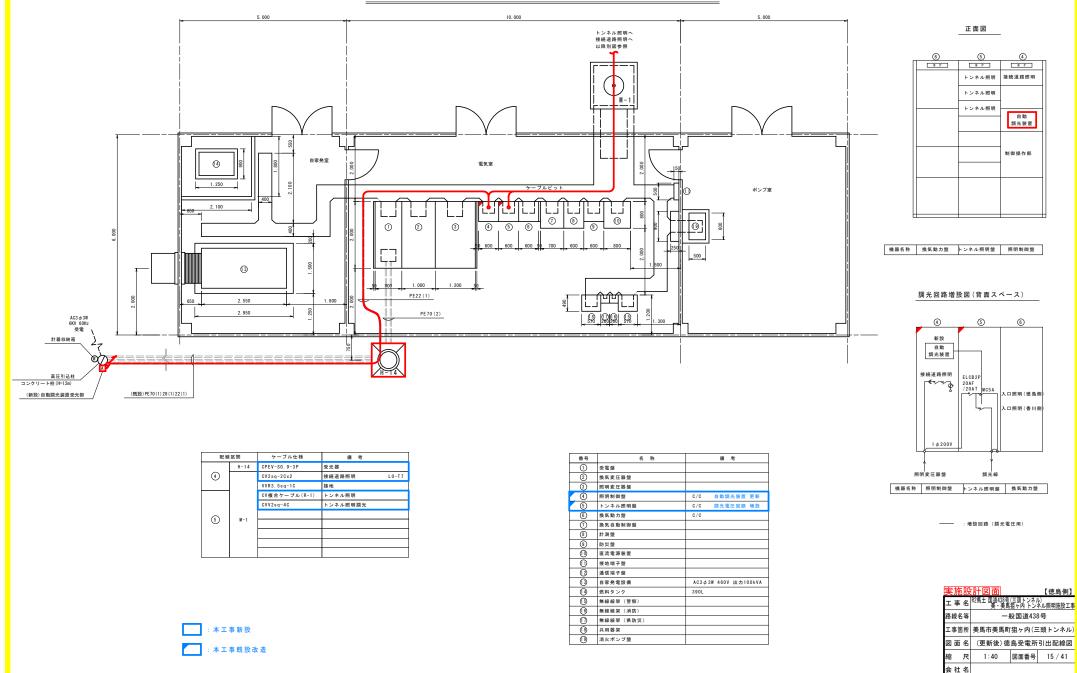

事業者名 徳島県西部総合県民局県土整備部〈美馬〉

(更新後)香川受電所引出配線図 S=1:40

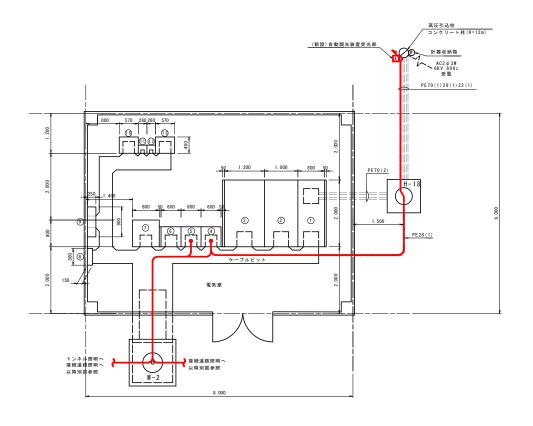


配線区間		ケーブル仕様	備考
(4)	H-18	CPEV-S0.65-3P	受光器
•		VVR2sq-2Cx2	接続道路照明 L0-K7
	M-2	CV複合ケーブル(R-1)	トンネル照明
		CVV2sq-4C	トンネル照明調光
6			
(5)			

番号	名 称	備考
1	受電盤	
2	換気変圧器盤	
3	照明変圧器盤	
4	照明制御盤	C/C
5	照明盤	C/C
6	換気動力盤	C/C
1	直流電源装置	
8	接地端子盤	
9	通信端子盤	
(1)	無線機架(警察)	
0	無線機架(消防)	
(2)	無線機架(県防災)	
(3)	共用器架	AC3 φ 3W 460V 出力100kVA




機器名称	換気動力盤	トンネル照明盤	照明制御盤


調光回路増設図(背面スペース)

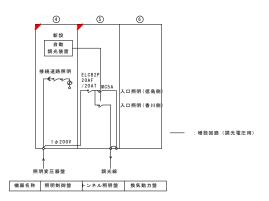

	計図面		【徳島側】
工事名	R2馬土 国道438号(三頭トンネル) 美・美馬狙ヶ内 トンネル照明施設工場		
路線名等	一般国道438号		
工事箇所			
図面名			
縮尺	1:40	図面番号	16 / 41
会 社 名	3		
事業者名	徳島県西部総合	県民局県:	土整備部〈美馬〉

徳島側電気室受配電設備単線結線図(既設改造)

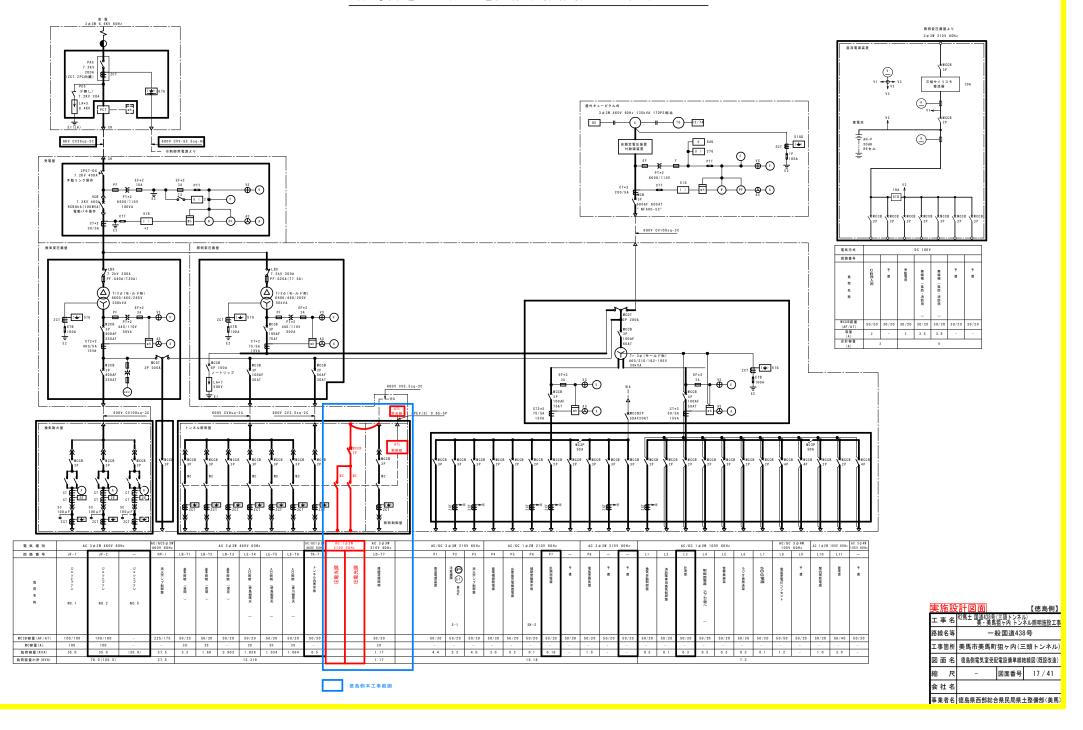

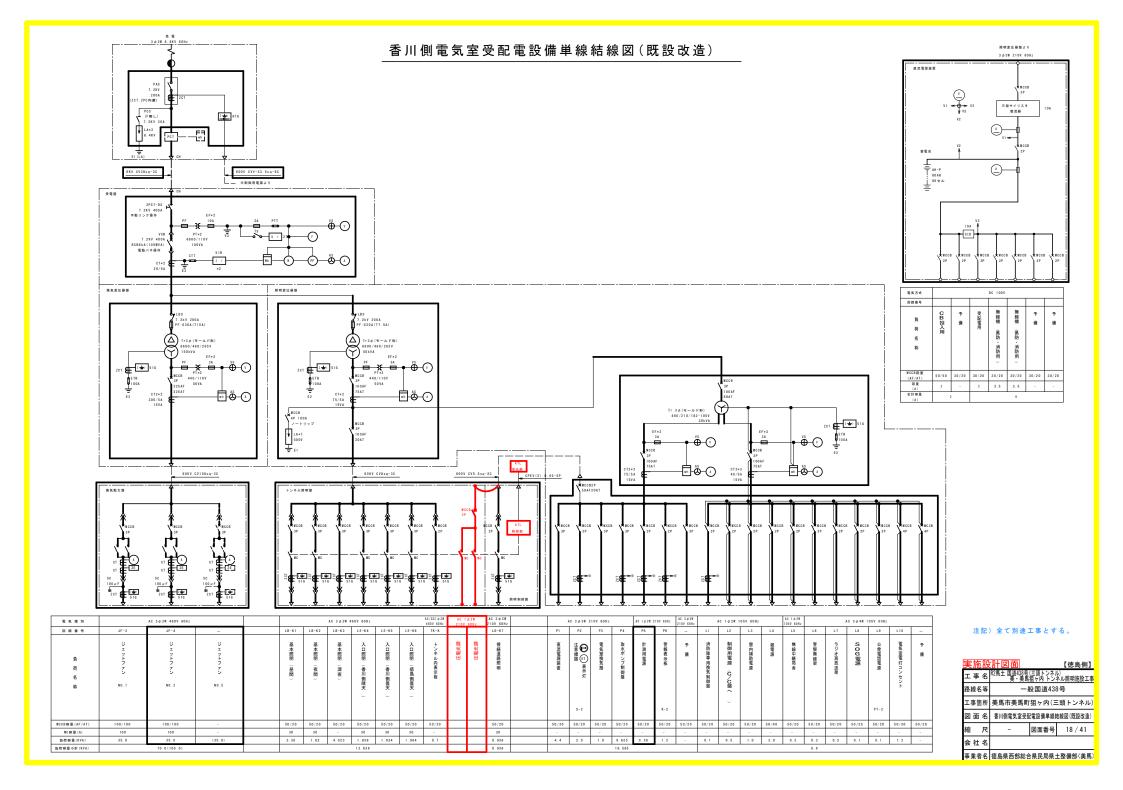

照明器具取付詳細図(1) S = 1 : 30(基本照明器具) 注1) 各寸法・構造は、参考とする。 注2)取付角度は参考とし、性能指標を満足する角度とする。 香川側 照明器具取付金具詳細図(参考図) S=1:5 德島側 照明器具取付金具詳細図(参考図) S=1:5 照明器具取付図 1120 二重落下防止対策アンカー 二重落下防止対策アンカー (M8x85 SUS) (スリーブ外径12, 長さ40) (M8x85 SUS) (スリープ外径12.長さ40) ケーブル支持金具(2条用) ケーブル支持金具(2条用) ケーブル支持金具(2条用) ケーブル支持金具(2条用) シャックル付ワイヤーアンカー シャックル付ワイヤーアンカー (2-M10x80L, SB6 SUS) (2-M10x80L.SB6 SUS) 二重落下防止対策アンカー 二重落下防止対策アンカー (4-M10×105 SUS) (スリープ外径14, 長さ45) (4-M10x105 SUS) (スリープ外径14, 長さ45) シャックル(アンカー付属品) シャックル(アンカー付属品) 二重落下防止対策ポルト (4-M10, 2W, 1緩み止めN SUS) 基本照明 ₩ 二重落下防止対策ポルト 基本照明 (4-M10, 2W, 1緩み止めN SUS) 構造用ステンレス鋼ワイヤローブ 構造用ステンレス鋼ワイヤローブ (2-7x19 SS/0 B種 φ4x1200) (JIS G3550準拠) (2-7x19 SS/0 B種 φ4x1200) (JIS G3550準拠) くさび型圧着 、くさび型圧着 <u>シャックル(アンカー付属品</u> (2-SB6 SUS) B 二重落下防止対策ポルト (4-M8, 2W, 1緩み止めN SUS) シャックル(アンカー付属品) \bigcirc 二重落下防止対策ボルト (4-M8, 2W, 1緩み止めN SUS) 19.3° トンネル照明器具 トンネル照明器具 S.L 3250 3250 500 徳島側 照明取付金具図(参考図) S = 1:5 1018 香川側 照明取付金具図(参考図) B金具図 2-10x20長穴 材 質: SUS304 t5.0 ※寸法は現場合わせによるものとする。 仕上げ:脱脂後、塗装 材 賞: SUS304 t5.0 【徳島側】 ※寸法は現場合わせによるものとする。 仕上げ:脱脂後、塗装 工 事 名 R2馬土 国道438号(三頭トンネル) 美・美馬狙ヶ内 トンネル照明施設工事 :徳島側本工事 路線名等 一般国道438号 工事箇所 美馬市美馬町狙ヶ内(三頭トンネル) 図面名 照明器具取付詳細図(1) 1:30 図面番号 19 / 20 会社名

事業者名 徳島県西部総合県民局県土整備部〈美馬〉


照明器具取付詳細図(2) S = 1 : 30(入口照明器具) 注1) 各寸法・構造は、参考とする。 注2)取付角度は参考とし、性能指標を満足する角度とする。 香川側 照明器具取付金具詳細図(参考図) S=1:5 德島側 照明器具取付金具詳細図(参考図) S=1:5 照明器具取付図 1120 二重落下防止対策アンカー 二重落下防止対策アンカー (M8x85 SUS) (スリーブ外径12, 長さ40) (M8x85 SUS) (スリープ外径12, 長さ40) ケーブル支持金異(2条用) ケーブル支持金具(2条用) ケーブル支持金具(2条用) ケーブル支持金具(2条用) シャックル付ワイヤーアンカー (2-M10x80L, SB6 SUS) シャックル付ワイヤーアンカー (2-M10x80L, SB6 SUS) 二重落下防止対策アンカー 二重落下防止対策アンカー (4-M10x105 SUS) (スリープ外径14, 長さ45) (4-M10x105 SUS) (スリーブ外径14, 長さ45) 入口照明 シャックル(アンカー付属品) 入口照明 シャックル(アンカー付属品) 二重落下防止対策ポルト 🔐 二重落下防止対策ポルト (2-SB6 SUS) (2-SB6 SUS) (4-M10, 2W, 1緩み止めN SUS) (4-M10, 2W, 1緩み止めN SUS) 構造用ステンレス鋼ワイヤローブ 構造用ステンレス鋼ワイヤローブ (2-7x19 SS/0 B種 φ4x1200) (JIS G3550準拠) (2-7x19 SS/0 B種 φ4x1200) (J1S G3550準拠) くさび型圧着 \bigcirc (2-φ4用 SUS) シャックル(アンカー付属品) シャックル(アンカー付属品 \bigcirc (2-SB6 SUS) $\overline{}$ (2-SB6 SUS) 二重落下防止対策ボルト (4-M8, 2W, 1緩み止めN SUS) 二重落下防止対策ボルト (4-M8, 2W, 1緩み止めN SUS) トンネル照明器具 トンネル照明器具 S. L 3250 750 500 徳島側 照明取付金具図(参考図) S=1:5 1018 (B) 金具図 香川側 照明取付金具図(参考図) B 金具図 2-12x20長穴 12x30長穴 材 賞: SUS304 t5.0 12x30長穴 ※寸法は現場合わせによるものとする。 仕上げ:脱脂後、塗装 材 質: SUS304 t5.0 ※寸法は現場合わせによるものとする。 【徳島側】 仕上げ:脱脂後、塗装 工 事 名 R2馬土 国道438号(三頭トンネル) 美・美馬狙ヶ内 トンネル照明施設工事 :徳島側本工事 路線名等 一般国道438号 工事箇所 美馬市美馬町狙ヶ内(三頭トンネル) 図面名 照明器具取付詳細図(2)


1:30

事業者名 徳島県西部総合県民局県土整備部〈美馬〉


会社名

図面番号 20 / 41

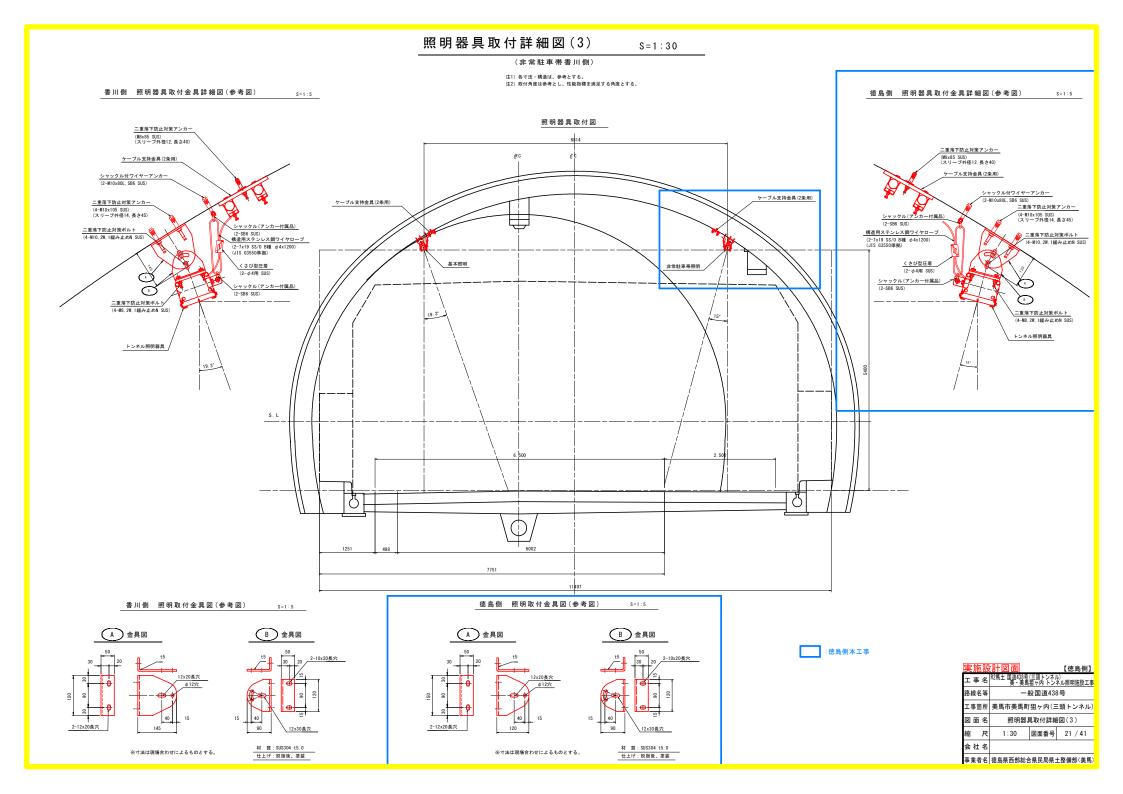


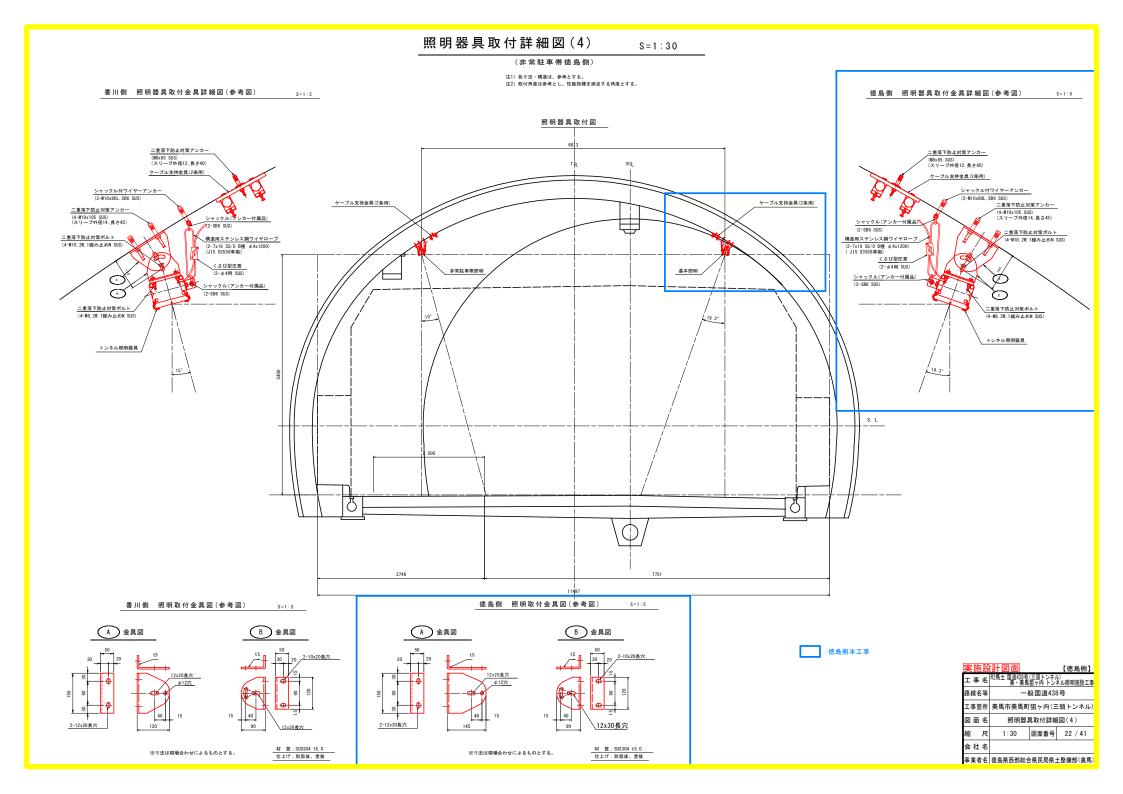

照明器具配線要領図(参考図) S=1:5

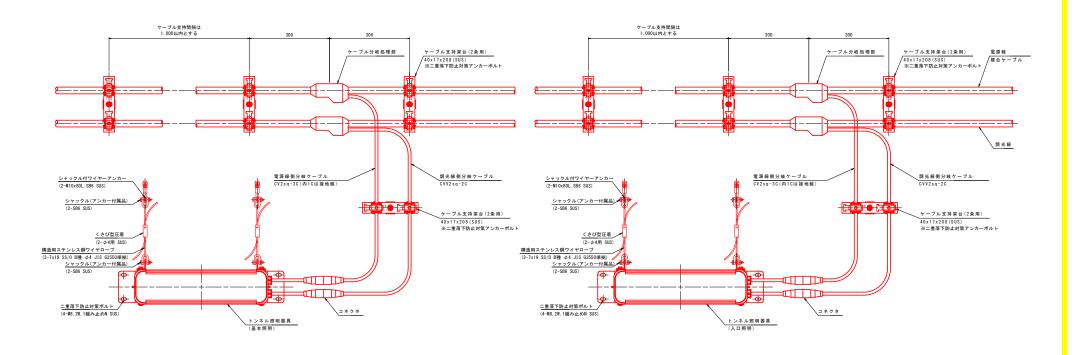


ケーブル押え金具図 S=1:2

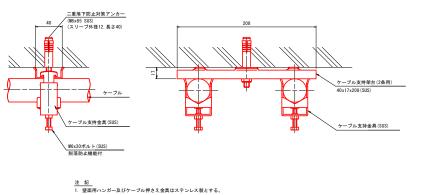

2. 支持材取付間隔は、標準部は1m以下とする。 分岐材部には1個取付けること。

3. 分岐材の取付けに使用するポルト・ワッシャー・スプリング ワッシャーはステンレス製とする。

管理番号札 S=1:1

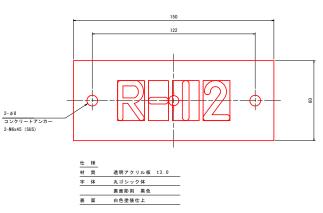


実施		計図面		【徳島側】	
工事	名	R2馬土 国道438号 美・美馬	(三頭トンネル 狙ヶ内 トン	ル) ネル照明施設工事	
路線	名等	一般国道438号			
工事的	笛所	所 美馬市美馬町狙ヶ内(三頭トン			
図面	名	照明器具	配線要領図	要領図(参考図)	
縮尺		1:5	図面番号	23 / 41	
会社名					
事業	者名	徳島県西部総合	常県民局県:	土整備部〈美馬〉	

照明灯具姿図(1) _{S=1:5}

(参考図)

基本照明器具(停電時照明) KALEDP030L-D

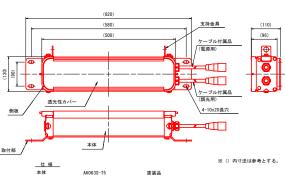


基本照明器具


KALED030L-D

仕 様			※ () Mil 本はからこり s
本体	A6063S-T5	塗装品	
側板	ADC12	塗装品	
取付部	SUS304 (t4.0)	塗装品	
支持金具	SUS304 (t3.0)	塗装品	
透光性カバー	強化ガラス(t4.0)	透明	

注1) すきま腐食の防止措置及び異種金属同士の接触による電蝕防止措置を施すものとする。

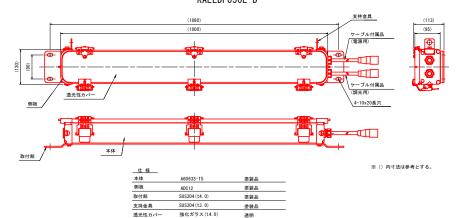


注) すきま腐食の防止措置及び異種金属同士の接触による電蝕防止措置を施すものとする。

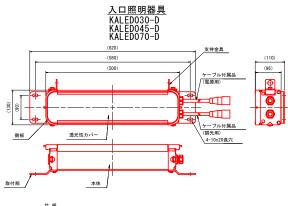

11 48			W () 4-4-4-4-4-4-4-1-4-4
本体	A6063S-T5	塗装品	※ () 内寸法は参考とする。
側板	ADC12	塗装品	
取付部	SUS304 (t4.0)	塗装品	
支持金具	SUS304 (t3.0)	塗装品	
透光性カバー	強化ガラス(t4.0)	36 RB	

注) すきま腐食の防止措置及び興種金属同士の接触による電蝕防止措置を施すものとする。

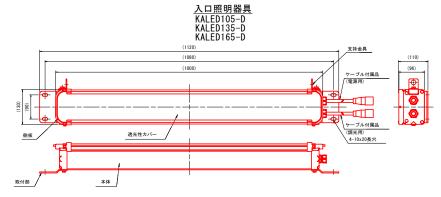


仕様		
本体	A6063S-T5	塗装品
側板	ADC12	塗装品
取付部S	SUS304 (t4. 0)	塗装品
支持金具 S	SUS304 (t3. 0)	塗装品
透光性カバー 3	強化ガラス(t4.0)	透明

	計図面		【徳島側】	
工事名	R2馬土 国道438号 美・美馬	(三頭トンネル 狙ヶ内 トン:	レ) ネル照明施設工事	
路線名等	一般国道438号			
工事箇所	美馬市美馬町狙ヶ内(三頭トンネル)			
図面名	照明灯具	姿図(1)	(参考図)	
縮尺	1:5	図面番号	24 / 41	
会 社 名				
事業者名	徳島県西部総合	県民局県:	上整備部〈美馬〉	

照明灯具姿図(2) S=1:5

(参考図)

非常駐車帯照明器具 KALEDO30L

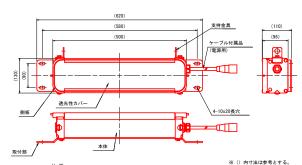

 仕様

 本体
 A6063S-T5
 金装品

 朝板
 ADC12
 金装品

 取付節
 SUS304(t4.0)
 金装品


 支持会具
 SUS304(t3.0)
 金装品

 型光性カバー
 金板ボラス(t4.0)
 透明

透光性カパー 強化ガラス(t4.0) 透明 注1) すきま腐食の防止措置及び異種金属同士の接触による電蝕防止措置を施すものとする。

非常駐車帯照明器具(停電時照明)

KALEDP030L

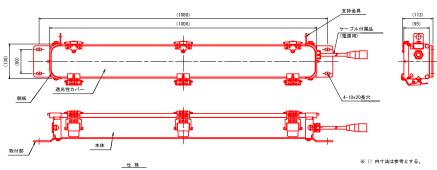

 本体
 A6063S-15
 塗装品

 樹版
 AD012
 塗装品

 取付節
 SUS304(v4.0)
 塗装品


 支持金具
 SUS504(v3.0)
 塗装品

 透光性カバー
 強化ガラス(v4.0)
 適明


透光性カバー 強化ガラス(t4.0) 透明 注) すきま腐食の防止措置及び異種金属同士の接触による電蝕防止措置を施すものとする。

自動調光装置外形図(参考図) S=1:3

トンネル自動調光装置制御部 (照明分電盤内組込)

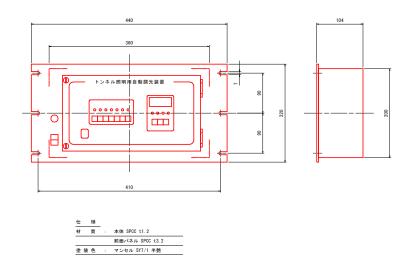


受光器外形図

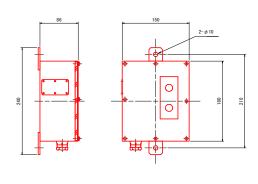

仕		様		
材		質	:	本体、前面パネル SUS t1.5
塗	装	色	- 5	マンセル 5Y7/1 半艶


調光ダイヤグラム(参考)

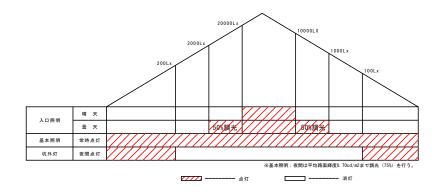


実施設計図面 【徳島側】							
		/=-71 · 1 ·	【徳島側】				
工事名	R2馬土 国道438号 美·美馬	(三頭トンネ) 狙ヶ内 トン	い ネル照明施設工事				
路線名等	-,	一般国道438号					
工事箇所	美馬市美馬町	頭トンネル)					
図面名	自動調光装	自動調光装置外形図(参考図)					
縮尺	1:3	図面番号	26 / 41				
会社名							
事業者名	徳島県西部総合	県民局県:	上整備部〈美馬〉				

坑外灯器具姿図


(参考図)

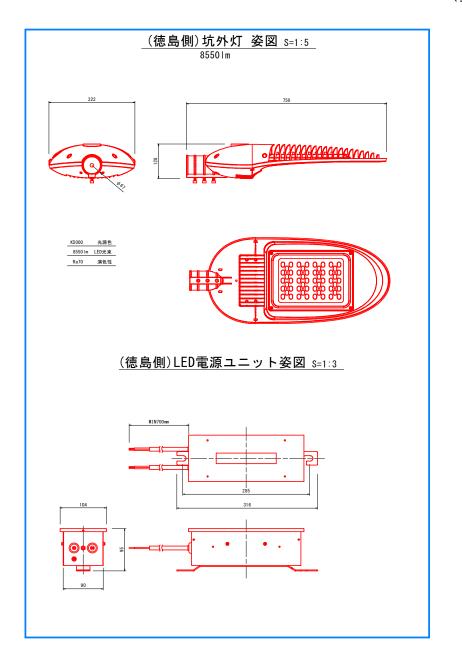

(香川側)坑外灯 姿図 S=1:5 KCE050-2

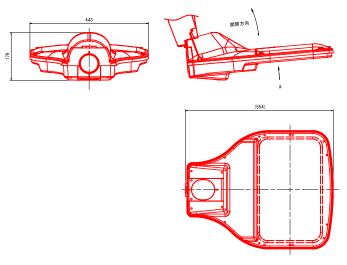



(香川側)LED電源ユニット姿図 S=1:3

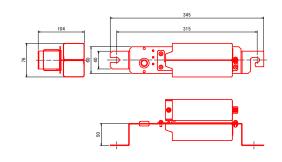

実記		計図面		【徳島側】
工事	名	R2馬土 国道438号 美・美馬	(三頭トンネル 狙ヶ内 トン	レ) ネル照明施設工事
路線	名等	-	般国道438	3号
工事	箇所	美馬市美馬町	「狙ヶ内(Ξ	三頭トンネル)
図面	名	坑外灯	器具姿図(参考図)
縮	尺	図示	図面番号	27 / 41
会社	t 名			
車業	者名	徳島県西部総会	- 直出出庫-	+ 整備部(美風)

:本工事範囲

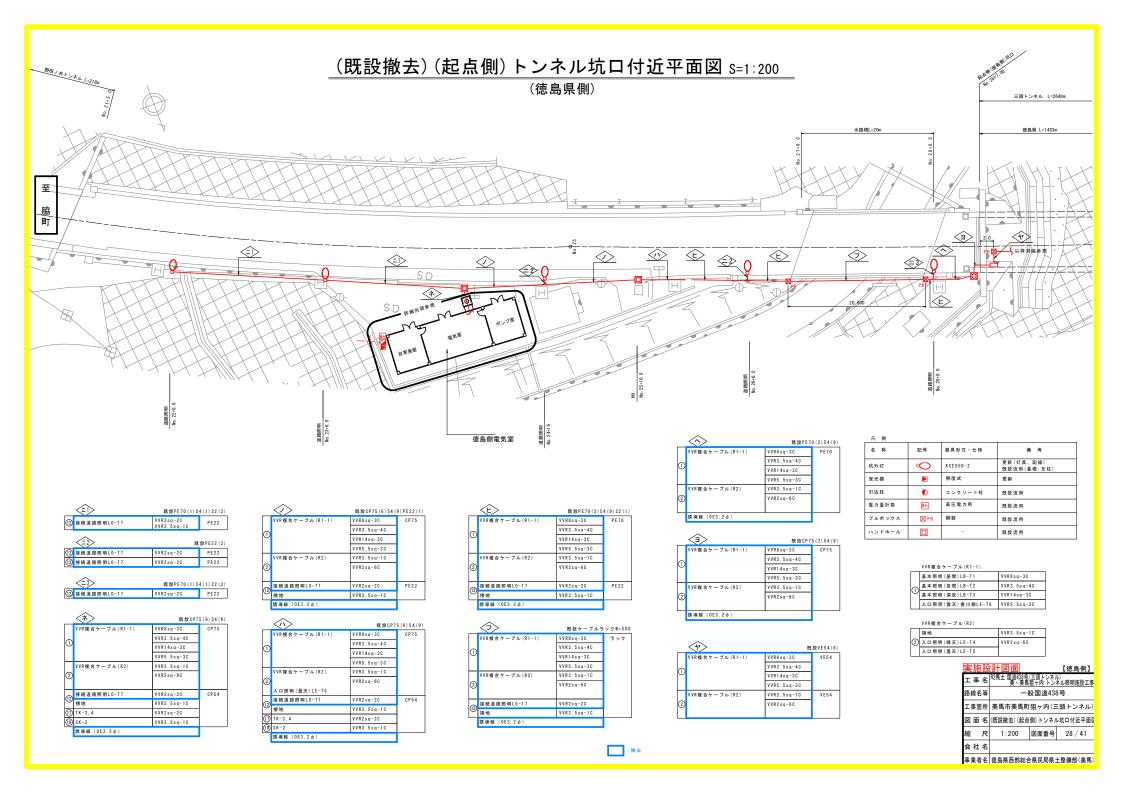

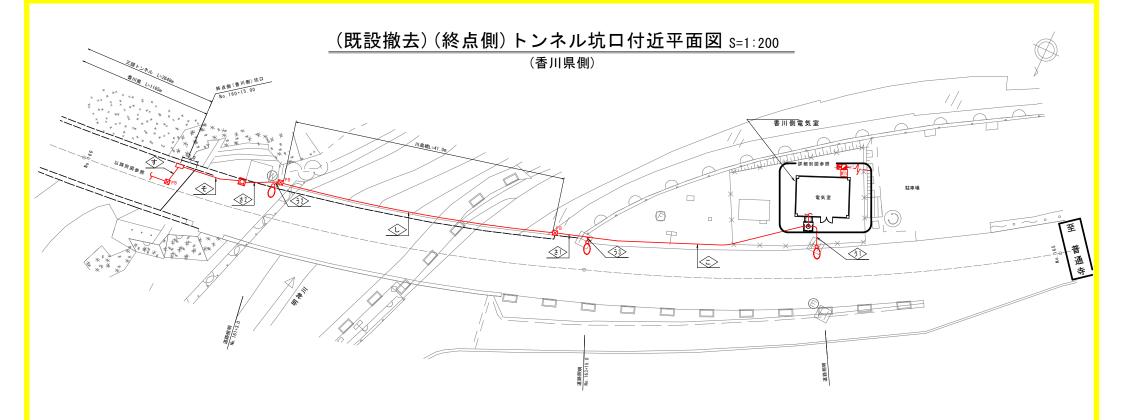

	<i> <!-- The state of the stat</th--><th>既</th><th>設PE42(1)</th></i>	既	設PE42(1)
	接続道路照明L0-K7	V V R 2 s q - 2 C	PE 42
(13)	接続道路照明L0-K7	VVR2sq-2C	
	接地	VVR3.5sq-10	

	<32>	既	設PE22(1)
	接続道路照明L0-K7	V V R 2 s q - 2 C	PE 22
P	接地	VVR3.5sq-1C	1

	<33>	E	表数PE22(2)
	接続道路照明L0-K7	V V R 2 s q - 2 C	PE 22
100	接地	VVR3.5sq-1C	1
(a)	接続道路照明L0-K7	V V R 2 s q - 2 C	PE 22
9	接地	VVR3.5sq-1C	

	<₺>	既設PE70(2)5	4 (8) 22 (1)
	VVR複合ケーブル(L1-1)	VVR8sq-3C	PE 70
(3)		VVR3.5sq-4C	
9		VVR14sq-3C	
		VVR5.5sq-3C	
	VVR複合ケーブル (L2)	VVR3.5sq-1C	
4		V V R 2 s q - 6 C	
(13)	接続道路照明L0-K7	V V R 2 s q - 2 C	PE 22
۳	接地	VVR3.5sq-1C	
	## ## en (0E2 2 4)		

	\\\\\\\\\\\\\\\\\\\\\\\\\\\\\\\\\\\\\\	PM 100 (-) -	
	VVR複合ケーブル(L1-1)	VVR8sq-3C	PE 70
3		VVR3.5sq-4C	
ಅ		VVR14sq-3C	
		VVR5.5sq-3C	
	VVR複合ケーブル (L2)	VVR3.5sq-1C	
4		V V R 2 s q - 6 C	
	AN ARE IN DR PROPERTY OF A P. T.	WWDO OO	05.00

誘導線 (0E3.2¢)

<₹1>		既設PE	70 (2) 54 (8)
VVR複合ケ-	-ブル (L1-1)	VVR8sq-3C	PE70
<u> </u>		VVR3.5sq-4C	1
9		VVR14sq-3C	1
		VVR5.5sq-3C	1
VVR複合ケ-	- ブル (L2)	VVR3.5sq-1C	1
4		V V R 2 s q - 6 C	
_ 接続道路照	810_K7	VVR2sq-2C	PF54
(13)	HLU-K7		FE34
接地 誘導線(DE	3 2 6)	VVR3.5sq-1C	

	\(\bar{\psi}\)	既設ケーブルラ	ラックW=500
	VVR複合ケーブル(L1-1)	VVR8sq-3C	ラック
		VVR3.5sq-4C	1
(3)		VVR14sq-3C	1
		VVR5.5sq-3C	1
	VVR複合ケーブル (L2)	VVR3.5sq-1C	1
4		V V R 2 s q - 6 C	
ദ്ര	接続道路照明L0-K7	V V R 2 s q - 2 C	1
(1)	接地	VVR3.5sq-1C	1
	誘導線 (0E3.2 φ)	•	

<₹2>	既設PE	70(2)54(8)
VVR複合ケーブル (L1-1)	V V R 8 s q - 3 C	PE70
3	VVR3.5sq-4C	1 1
9	VVR14sq-3C	1 1
	VVR5.5sq-3C	1
VVR複合ケーブル (L2)	VVR3.5sq-10	1 1
4	V V R 2 s q - 6 C	1 1
誘導線 (0E3.2 p)	•	

♦	既設VE54(6)
VVR複合ケーブル(L1-1)	VVR8sq-3C VE54	
3	VVR3.5sq-4C	
	V V R 1 4 s q - 3 C	
	VVR5.5sq-3C	
VVR複合ケーブル (L2)	VVR3.5sq-1C VE54	
4	V V R 2 s q - 6 C	

VVR複合ケーブル (L1-1)	VVR8sq-3C	CP75
3	VVR3.5sq-4C	1
3	VVR14sq-3C	1
	VVR5.5sq-3C	1
VVR複合ケーブル (L2)	VVR3.5sq-10	1
3	V V R 2 s q - 6 C	1

名 称	記号	器具形式・仕様	備考
坑外灯	Q	K CE 0 5 0 - 2	更新(灯具、配線) 既設流用(基礎,支柱)
受光器	₽	照度式	更新
引込柱	•	コンクリート柱	既設流用
電力量計箱	Wh	高圧電カ用	既設流用
ブルボックス	⊠ PB	鋼製	既設流用
ハンドホール	Ø	-	既設流用

VVR被	合ケー	ブル	(1 - 1)

Г	基本照明(昼間)LB-K1	VVR8sq-3C
6	基本照明(夜間)LB-K2	VVR3.5sq-4C
۳	基本照明(深夜)LB-K3	VVR14sq-3C
	入口照明(雲天)徳島側LE-K6	VVR5.5sq-3C

VVR複合ケーブル(L2)


	接地	VVR3.5sq-10
4	入口照明(晴天)LE-K4	V V R 2 s q - 6 C
	入口照明(量天)LE-K5	

R2馬土 国道438号(三頭トンネル) 美・美馬狙ヶ内 トンネル照明施設工事 工事箇所 美馬市美馬町狙ヶ内(三頭トンネル) 図 面 名 (既設撤去)(終点側)トンネル坑口付近平面図

事業者名 徳島県西部総合県民局県土整備部〈美馬〉

注記)全て別途工事とする。

(既設撤去)徳島受電所引出配線図 s=1:40

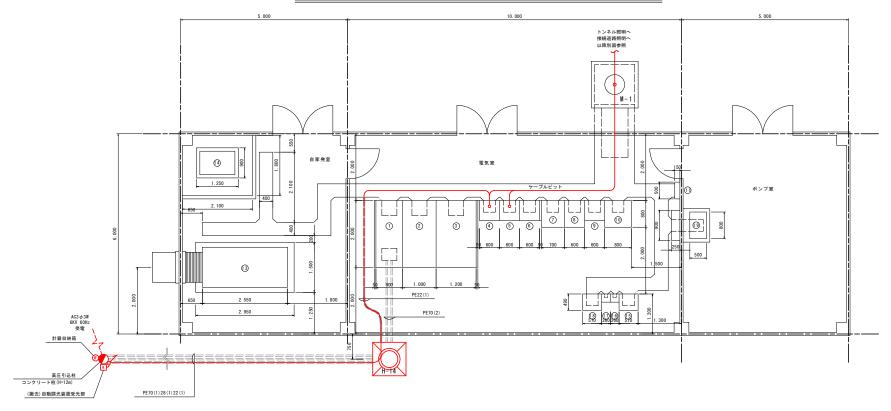


配線	区間 ケーブル仕様		ケーブル仕様		
(4)	H-14	CPEV-S0.65-5P	CPEV-S0.65-5P		
		VVR2sq-2C, VVR3.5sq-1	VVR2sq-2C, VVR3.5sq-1C		L0-T7
		VVR複合ケーブル(R-1)	VVR8sq-3C	基本照明(昼間)	LB-T1
			VVR3.5sq-4C	基本照明(夜間)	LB-T2
_			VVR14sq-3C	基本照明(深夜)	LB-T3
5	M-1		VVR5.5sq-3C	入口照明(雲天)香川側	LE-T6
			VVR3.5sq-1C	接地	
		VVR複合ケーブル(R2)	VVR2sq-6C	入口照明(晴天)	LE-T4
				入口照明(雲天)	LE-T5
			VVR3.5sq-1C	接地	

番号	名 称	備考
1	受電盤	
2	換気変圧器盤	
3	照明変圧器盤	
4	照明制御盤	C/C
(5)	トンネル照明盤	C/C
6	换気動力盤	C/C
1	換気自動制御盤	
8	計測盤	
9	防災盤	
0	直流電源装置	
0	接地端子盤	
12	通信端子盤	
(3)	自家発電設備	AC3φ3W 460V 出力100kVA
(4)	燃料タンク	390L
(15)	無線線架 (警察)	
(16)	無線線架 (消防)	
0	無線線架 (県防災)	
(13)	共用器架	
(19)	消火ポンプ盤	

実施設	計図面		【徳島側】
工事名	R2馬土 国道438号 美・美馬	(三頭トンネル 狙ヶ内 トン:	レ) ネル照明施設工事
路線名等	- f	设国道438	3号
工事箇所	美馬市美馬町狙ヶ内(三頭トンネル)		
図面名	(既設撤去)復	志島受電 所	所引出配線区 かんかんかい かいかい かいかい かいかい かいかい かいかい かいかい か
縮尺	1:40	図面番号	30 / 41
会 社 名			
事業者名	徳島県西部総合	県民局県:	上整備部〈美馬〉

: 撤去

(既設撤去)香川受電所引出配線図 s=1:40

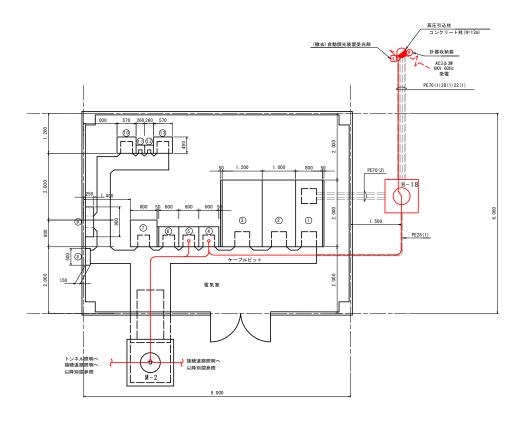

配線	区間	ケーブル仕様		備考	
(4)	H-18	CPEV-S0.65-5P		受光器	
		VVR2sq-2C, VVR3. 5sq-1C		接続道路照明	L0-K7
		VVR複合ケーブル(R-1)	VVR8sq-3C	基本照明(昼間)	LB-K1
			VVR3.5sq-4C	基本照明(夜間)	LB-K2
			VVR14sq-3C	基本照明(深夜)	LB-K3
5	M-2		VVR5.5sq-3C	入口照明(雲天)徳島側	LE-K6
			VVR3.5sq-1C	接地	
		VVR複合ケーブル(R2)	VVR2sq-6C	入口照明(晴天)	LE-K4
				入口照明(雲天)	LE-K5
			VVR3.5sq-1C	接地	


番号	名 称	備考
1	受電盤	
2	換気変圧器盤	
3	照明変圧器盤	
4	照明制御盤	C/C
(5)	照明盤	C/C
6	換気動力盤	C/C
0	直流電源装置	
8	接地端子盤	
9	通信端子盤	
(1)	無線機架(警察)	
0	無線機架(消防)	
(2)	無線機架(県防災)	
(3)	共用器架	AC3 φ 3W 460V 出力100kVA

注記)全て別途工事とする。


実施設	計図面		【徳島側】			
工事名	R2馬土 国道438号 美・美馬	(三頭トンネル 狙ヶ内 トン:	レ) ネル照明施設工事			
路線名等	一般国道438号					
工事箇所	美馬市美馬町狙ヶ内(三頭トンネル)					
図面名	(既設撤去) 看	(既設撤去)香川受電所引出配線図				
縮尺	1:40	図面番号	31 / 41			
会社名						
事業者名	徳島県西部総合	県民局県	上整備部〈美馬〉			

(既設撤去)配線系統図

照明負荷系統図

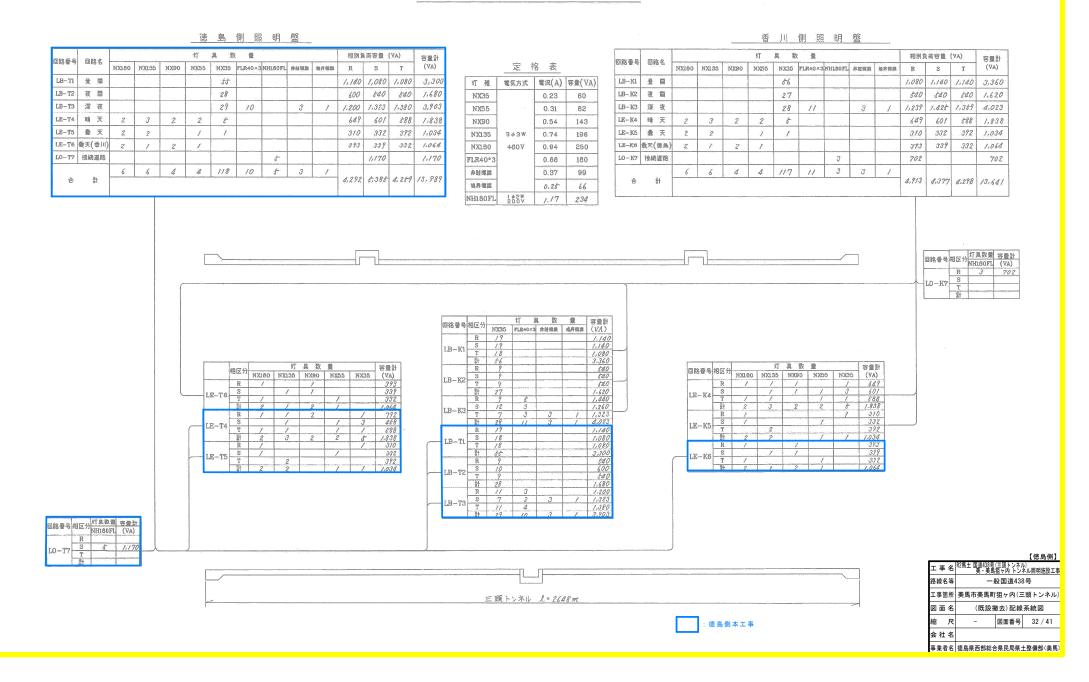


(既設撤去)坑内配置配線図(1) S=1:400

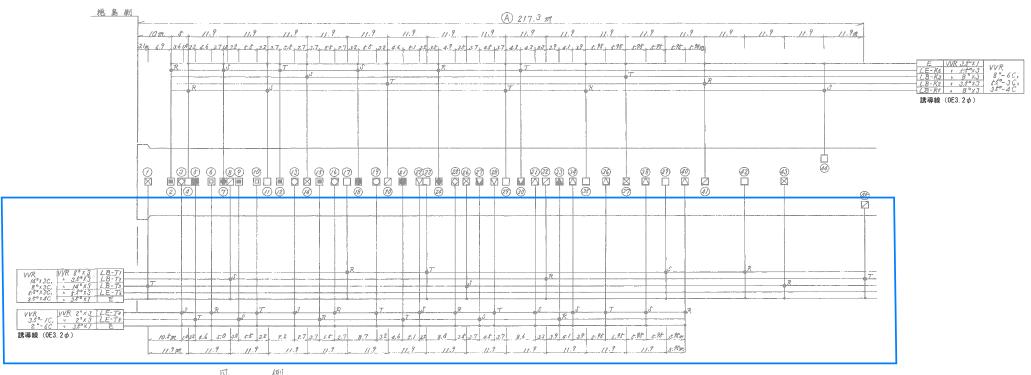

TT	例

基		本		照	明		記号	名	称
昼間	夜	冏	深	瘐	灯具型	式	3	灯具	型式
	Z	3	D		NX3	5		露出	配線
]				FLR 40	ХЗ		少分的	(解 (P-Z#金C)
入				照	明		+	- 分 <i>時</i>	
蹭	天	摄		天	灯具型	武	P	非帕駐	車帯標識
					NX 18	0		境界	標識
					NX 13	5			
					NX 90	2			
	_		М		NX 60				
		i I	A		NX 38	+		i	


注) 深夜回路のNX3かには非常照明点灯ユニットを 内蔵するものとする。

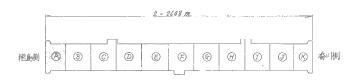


: 撤去(配線接続された照明器具を含む)

	計図面		【徳島側】			
工事名	R2馬土 国道438号 美・美馬	(三頭トンネル 狙ヶ内 トン:	レ) ネル照明施設工事			
路線名等	一般国道438号					
工事箇所	美馬市美馬町狙ヶ内(三頭トンネル)					
図面名	(既設撤去	(既設撤去)坑内配置配線図(1)				
縮尺	1:400	図面番号	33 / 41			
会社名						
事業者名	徳島県西部総合	県民局県:	上整備部〈美馬〉			


(既設撤去)坑内配置配線図(2) S=1:500

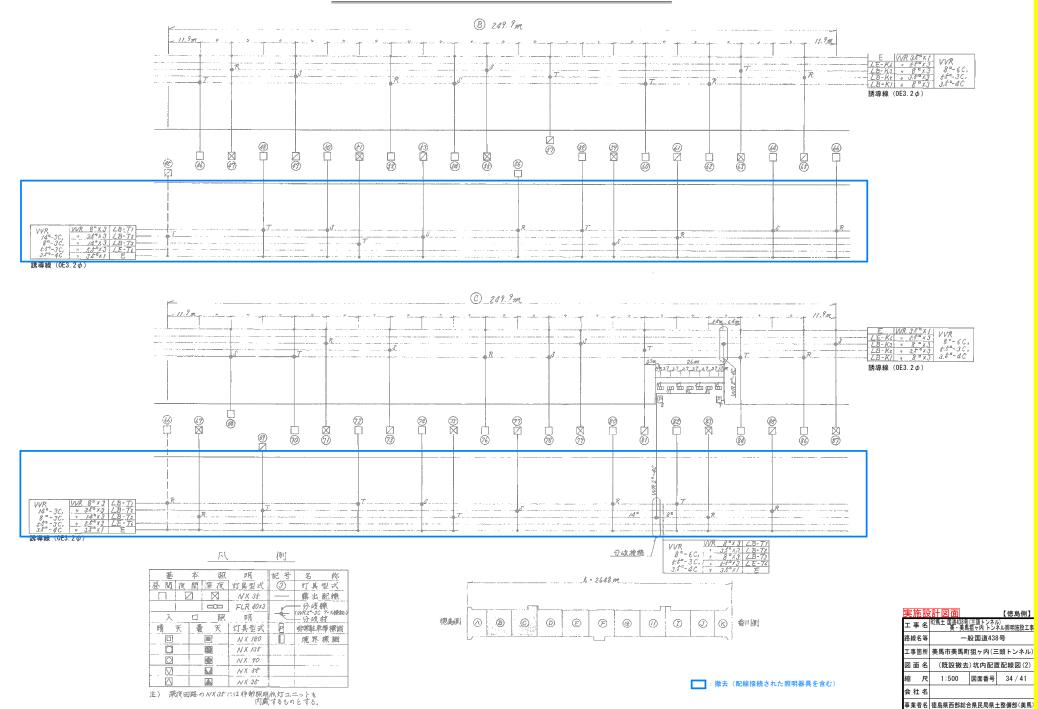


(既設撤去) 坑内配置配線図(3) _{S=1:500}

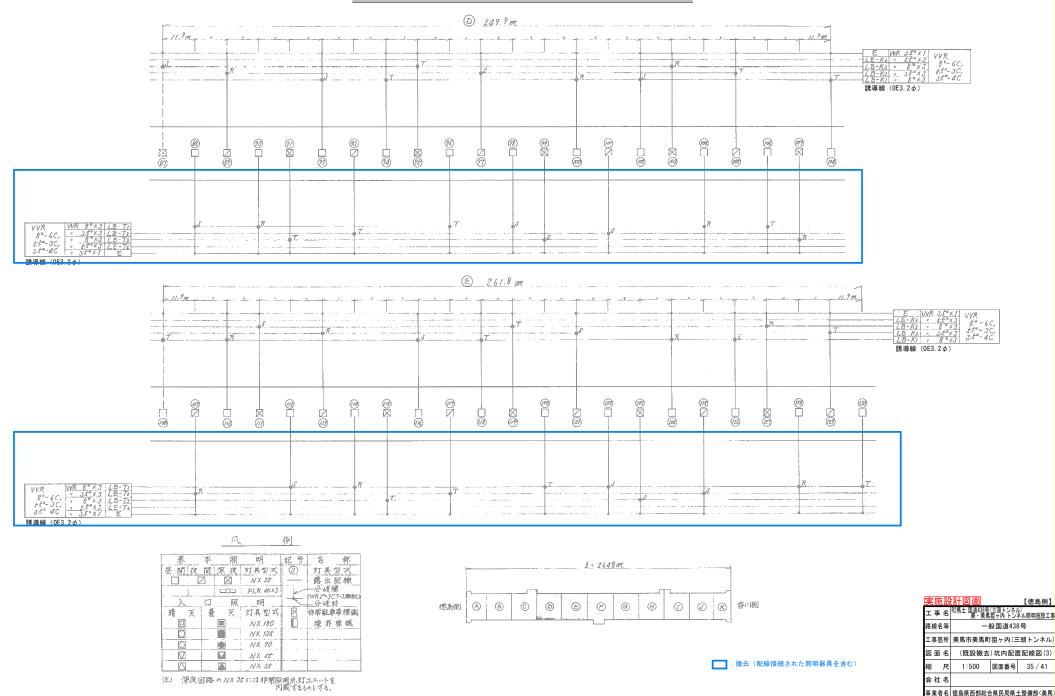

(既設撤去)坑内配置配線図(4) S=1:500

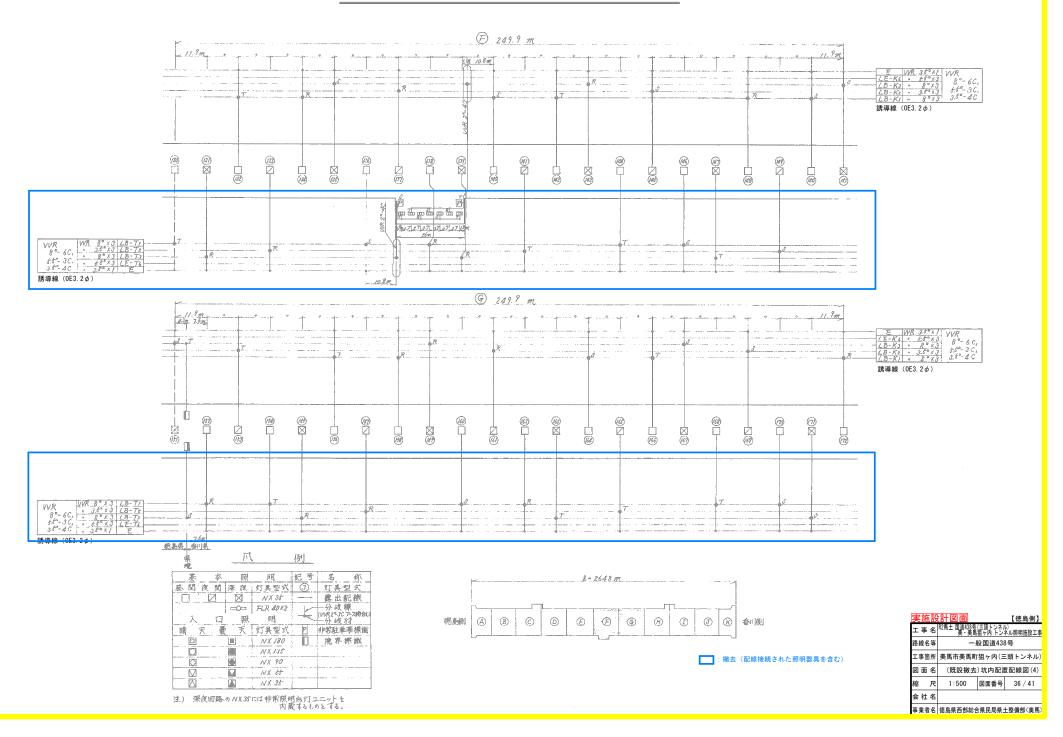

(既設撤去)坑内配置配線図(5) s=1:500

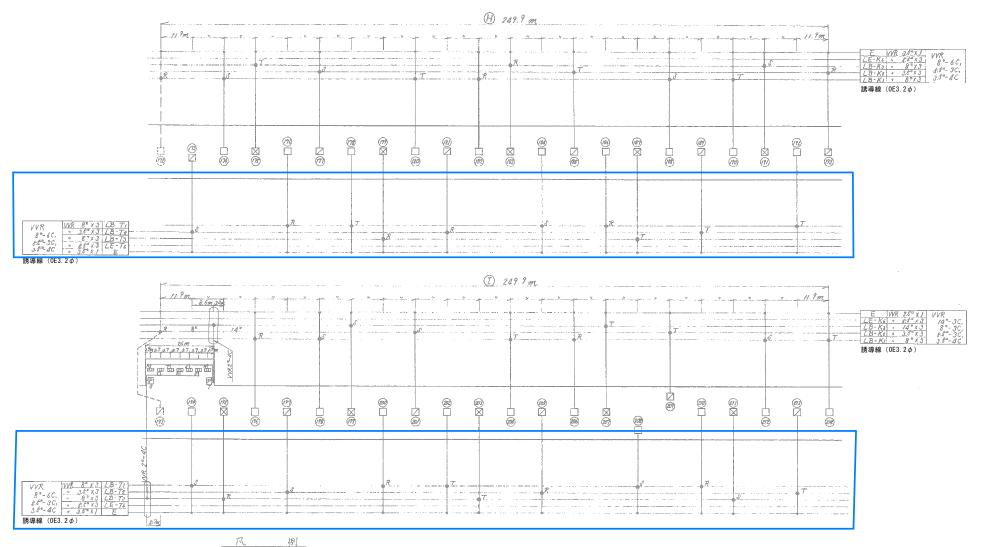




注)深度回路のNXがには非常照明点灯ユニットを 内蔵であものとする。



: 撤去(配線接続された照明器具を含む)

実施設	計図面		【徳島側】			
工事名	R2馬土 国道438号(三 美・美馬狙	三頭トンネル 「ヶ内 トン	レ) ネル照明施設工事			
路線名等	一般	一般国道438号				
工事箇所	美馬市美馬町狐	美馬市美馬町狙ヶ内(三頭トンネル)				
図面名	(既設撤去):	坑内配置	置配線図(5)			
縮尺	1:500	図面番号	37 / 41			
会社名						
事業者名	徳島県西部総合県	徳島県西部総合県民局県土整備部〈美馬〉				

(既設撤去)坑内配置配線図(6) S=1:500

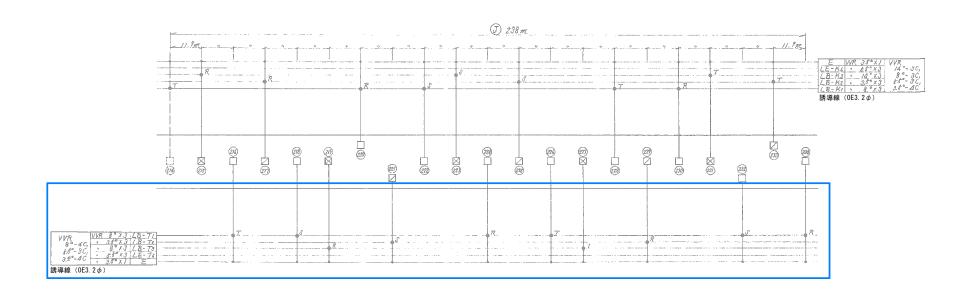



爪 例

注) 深度回路の MX みがには非常照明点灯ユニットを 内蔵するものとする。


NX 90 NX 88

F :						= 2648	M				: 24
(怒島側)	(A)	8	©	Ø	Ē	Œ	(F)	(A)	1	Ø R	() 香/侧

: 撤去(配線接続された照明器具を含む)

	計図面	【徳島側】				
工事名	R2馬土 国道438号 美・美馬	(三頭トンネル 狙ヶ内 トン:	ル) ネル照明施設工事			
路線名等	一般国道438号					
工事箇所	美馬市美馬町	美馬市美馬町狙ヶ内(三頭トンネル)				
図面名	(既設撤去)	坑内配置	配線図(6)			
縮尺	1:500	図面番号	38 / 41			
会社名						
事業者名	徳島県西部総合	県民局県:	土整備部〈美馬〉			


(既設撤去)坑内配置配線図(7) S=1:400

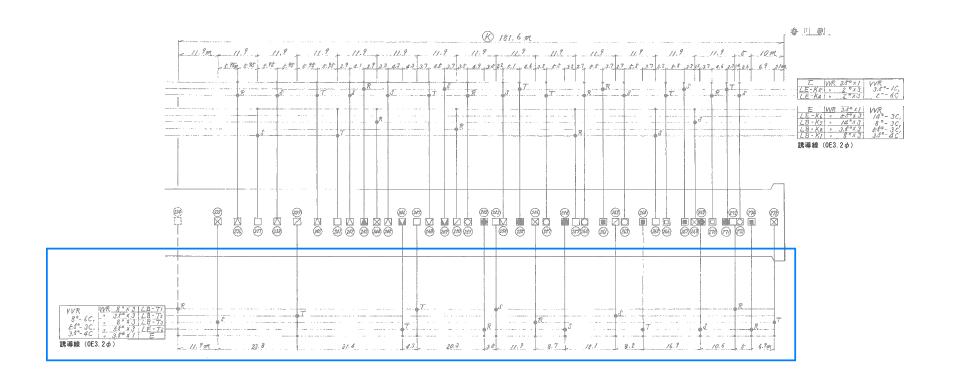

爪 例


基	本 照	明	記号	名称
昼間夜	間深夜	灯具型式	3	灯具型式
		NX 35		露出配線
		FLR 40×3		一分 岐 僚 YWR2"-3C 7-3樂級
Ţ	口解	明		一分歧村
晴 天	費 天	灯具型式	P	非常駐車帯標識
		NX 180		境界標識
		NX 135		
		NX 90		
M		NX 58		
	. 🛦	NX 35		

注) 深夜回路のNX3がには非常照明点灯ユニットを 内蔵するものとする。

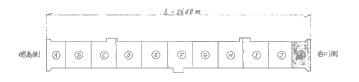

:撤去(配線接続された照明器具を含む)

	計図面		【徳島側】
工事名	R2馬土 国道438号 美・美馬	三頭トンネル 狙ヶ内 トン:	レ) ネル照明施設工事
路線名等	—A	9国道438	3号
工事箇所	美馬市美馬町	狙ヶ内(三	頭トンネル
図面名	(既設撤去)	坑内配置	置配線図(7)
縮尺	1:400	図面番号	39 / 41
会 社 名			
車業者名	徳島県西部総合	"自民民偉-	+ 整備部〈美馬

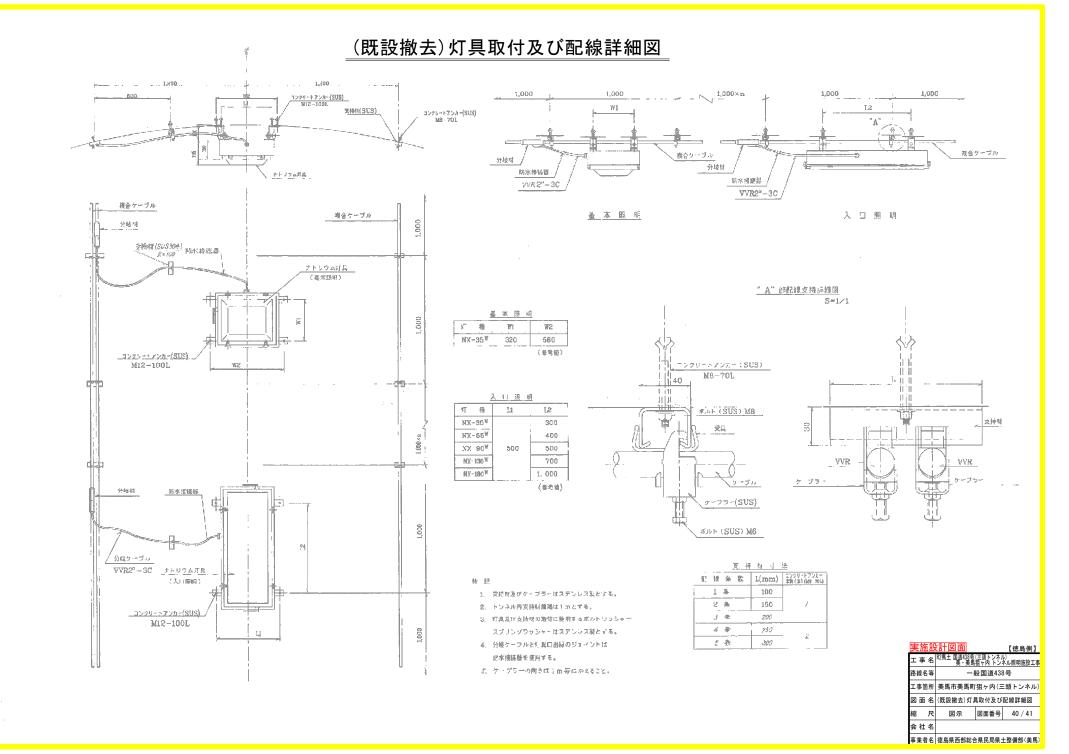

(既設撤去)非常駐車帯機器取付及び配線詳細図

